

ООО "АВАНГАРДПРОЕКТ"

Заказчик ООО СЗ "Стройресурс-ЭН" Шифр: 03-П/21- ПЗУ

Многоквартирный жилой дом по адресу: Саратовская обл., г. Энгельс, ул. Полтавская, 3а.

Жилой дом

Раздел проекта: Схема планировочной организации земельного участка. ПЗУ.

Саратов 2021



ООО "АВАНГАРДПРОЕКТ"

Заказчик ООО СЗ "Стройресурс-ЭН" Шифр: 03-П/21- ПЗУ

Многоквартирный жилой дом по адресу: Саратовская обл., г. Энгельс, ул. Полтавская, 3а.

Жилой дом

Раздел проекта: Схема планировочной организации земельного участка. ПЗУ.

Генеральный	Г. И. Афонин
директор	
Главный инженер	А.Л. Лебедь
проекта	

Саратов 2021

Содержание

Наименование	Примечание
Содержание тома	
Текстовая часть	
Схема планировочной организации земельного участка, М 1:500	
План организации рельефа, М 1:500	
План земляных масс, М 1:500	
План проездов, тротуаров, площадок, М 1:500	
Конструкции покрытий, М 1:20	
План малых архитектурных форм и озеленения М 1:500	
Сводный план инженерных сетей М 1:500	
	Содержание тома Текстовая часть Схема планировочной организации земельного участка, М 1:500 План организации рельефа, М 1:500 План земляных масс, М 1:500 План проездов, тротуаров, площадок, М 1:500 Конструкции покрытий, М 1:20 План малых архитектурных форм и озеленения М 1:500

Инв. № по	
Подп. И дата	

Инв. № подл.

Изм.

Кол.уч Лист

№ док. Подп.

03-11/21-113У.113 заказчик: С3 «Строиресурс- ЭН »		03-П/21-ПЗУ.ПЗ	заказчик: СЗ «Стройресурс- ЭН »
---	--	----------------	---------------------------------

Стадия Многоквартирный жилой дом по адресу: Саратовская обл., г. Энгельс, Лебедь ГИП ул. Полтавская, За Разработал Решетников

Дата

000 «	Аванга	рдпр	оект»

Лист

П

Листов

6

Пояснительная записка

2.Схема планировочной организации земельного участка.

Проектная документации для объекта «Многоквартирный жилой дом по адресу: Саратовская обл, г. Энгельс, ул. Полтавская, 3а» выполнена в соответствии со следующими нормативными документами по проектированию и строительству:

СП 42.13330.2016 Свод правил «Градостроительство. Планировка и застройка городских и сельских поселений» актуализированная редакция СНиП -2.07.01-89*;

СП 59.13330.2016 Свод правил «Доступность зданий и сооружений для маломобильных групп населения» актуализированная редакция СНиП 35-01-2001;

СП 35-101-2001 «Проектирование зданий и сооружений с учётом доступности маломобильных групп населения. Общие положения»;

СП 35-102-2001 «Жилая среда с планировочными элементами, доступными инвалидам»;

СП 116.13330.2012 «Инженерная защита территорий, зданий и сооружений от опасных геологических процессов». Основные положения. Актуализированная редакция СНиП 22-02-2003.

СП 4.12130.2013 с изм №1 «Системы противопожарной защиты. Ограничение распространения пожара на объектах защиты. Требования к объемно-планировочным и конструктивным решениям»;

СанПиН 2.1.3684-21 «Санитарно-эпидемиологические требования к содержанию территорий городских и сельских поселений, к водным объектам, питьевой воде и питьевому водоснабжению населения, атмосферному воздуху, почвам, жилым помещениям, эксплуатации производственных, общественных помещений, организации и проведению санитарно-противоэпидемических (профилактических) мероприятий»;

СанПиН 1.2.3685-21 «Гигиенические нормативы и требования к обеспечению безопасности и (или) безвредности для человека факторов среды обитания»

ГОСТ Р 57795-2017 «Здания и сооружения. Методы расчета инсоляции»

СанПиН 2.1.7.1287-03 "Санитарно-эпидемиологические требования к качеству почвы" (с изменениями на 25 апреля 2007 года)

ФЗ №123 «Технический регламент о требованиях пожарной безопасности»

ГОСТ 17.4.3.06-86 Охрана природы (ССОП). Почвы. Общие требования к классификации почв по влиянию на них химических загрязняющих веществ;

Региональные нормативы градостроительного проектирования Саратовской области (с изм. от 30 декабря 2020г.

«Местные нормативы градостроительного проектирования муниципального образования город Энгельс Энгельсского муниципального района Саратовской области» (постановление от $30.03.2018 \, \text{N} \, 280/49-05$)

1нв. № подл.	Подп. и дата	Взаи. инв. №

					·
Изм.	Кол.уч	Лист	№ док.	Подп.	Дата

Площадка для объекта «Многоквартирный жилой дом по адресу: Саратовская обл, г. Энгельс, ул. Полтавская, 3а» находится в центральной части г. Энгельса, на территории микрорайона в границах : ул. Полтавская, ул. Космонавтов, ул. Ломоносова, пр. Строителей.

Заказчиком проектной документации является ООО Специализированный Застройщик «Стройресурс- ЭН».

Проектная документация разработана на топографической подоснове М 1:500, выполненной ИП Мироновой Е.А. в 2021. Рельеф площадки пологий, спланированный. Абсолютные отметки от 26,30 до 27,10 м. (по устьям скважин). система высот Балтийская, система координат местная (МСК-64).

Согласно техническому заданию на отведенном участке планируется строительство здания: - многоквартирный жилой дом на 126 квартир, 10 жилых этажей, этажность –11, размер в осях 76.12 х 13.20 м; глубина подвала – 1,5 м; тип фундамента – свайный.

Климат рассматриваемой территории соответствует умеренно континентальному типу с достаточно продолжительной зимой (до 6 месяцев) и относительно теплым летом. Среднегодовая температура воздуха по данным многолетних наблюдений составляет $-6.8\,^{\circ}$ C. Абсолютный минимум температуры воздуха, наблюденный в январе месяце - минус 37 °C, абсолютный максимум температуры воздуха в июле $-41\,^{\circ}$ C. Среднегодовое количество атмосферных осадков - $483\,^{\circ}$ Mм.

Нормативная глубина сезонного промерзания для суглинков и глин составляет — 1,4 м. Климатическое районирование для строительства (рекомендуемое) — IIIB.

Место работ по климатическим картам районирования территории Российской федерации относится к зонам:

- по весу снегового покрова на границе II и III
- по давлению ветра III
- по толщине стенки гололёда III

На изучаемой территории, в период проведения буровых работ сентябрь 2021 г, были вскрыты грунтовые воды в четвертичных грунтах. Установившийся уровень грунтовых вод зафиксирован на глубинах от 3,6 до 4,0 м (абс. отм. от 22,9 до 22,4). Водовмещающими грунтами являются грунты: прослойки песков в глинах ИГЭ-3; прослойки песков в суглинках ИГЭ-4 и пески мелкие ИГЭ-5 и ИГЭ-6. Региональный водоупор до глубины 20,0 м не вскрыт. По характеру подтопления территория неподтопленная.

За период с 2013 г. по 2021 г. изменений уровня подземных вод благодаря надежным водозащитным мероприятиям не произошло. Питание водоносного горизонта происходит за счёт утечек из водонесущих коммуникаций, инфильтрации атмосферных осадков в условиях нарушенного поверхностного стока, конденсации влаги под экранированными участками территории (застройка, асфальт) и т.п.

Принимая во внимание, тот факт, что в зимний период 2020-2021 гг. на территории г. Энгельса выпало большое количества снега, за максимальный уровень подъёма грунтовых вод следует принять абсолютную отметку уровня воды -22,9 м.

В границах отведенного земельного участка проходят существующие инженерные коммуникации, подлежащие демонтажу.

Взаи. инв. №	
Подп. и дата	
Инв. № подл.	

Из	M.	Кол.уч	Лист	№ док.	Подп.	Дата

б) обоснование границ санитарно-защитных зон объектов капитального строительства в пределах границ земельного участка;

При разработке проекта предусмотрены общие экологические, санитарно-гигиенические и противопожарные нормы. (СанПиН 2.2.1/2.1.1.1200-03, СП 42.13330.2016 СНиП-2.07.01-89*, СП 4.12130.2013 с изм. №1).

Отведенный земельный участок граничит с юго-западной стороны с существующей надземной теплотрассой с диаметром трубы 250 мм, с северо-западной стороны также с этой теплотрассой и трансформаторной подстанцией, с северо-восточной с существующим 5-ти этажным жилым домом, с юго-восточной стороны примыкает к территории общеобразовательной школы №9.

Проектируемый жилой дом размещен:

на расстоянии - 20.0 - 22.0 м от существующей теплотрассы;

на расстоянии - 22.75 м от существующего 5-ти этажного жилого дома;

на расстоянии - 11.5 м от существующей трансформаторной подстанции;

на расстоянии - 26.5 м от проектируемой площадки для мусорных контейнеров.

в) обоснование планировочной организации земельного участка в соответствии с градостроительным и техническим регламентами либо документами об использовании земельного участка;

Территория жилого дома размещена с учетом сложившейся градостроительной ситуации, при этом обеспечено компактное размещение и взаимосвязь функциональных зон, эффективное использования территории в зависимости от ее градостроительной ценности и архитектурноградостроительных традиций.

Территория проектируемого жилого дома расположена в границах места допустимого размещения объекта капитального строительства, определенного градостроительным планом земельного участка:

от 08.09.2021 года № РФ-64-4-38-1-09-2021 3341, кадастровый номер 64:50:021501:199 площадью — 4310 кв.м.

Планировочные ограничения по размещению объекта капитального строительства установлены в соответствии с градостроительным регламентом территориальной зоны жилой застройки второго типа (Ж-2) установленным Правилами землепользования и застройки муниципального образования город Энгельс Энгельсского муниципального района Саратовской области, утвержденными решением Энгельсского городского Совета депутатов от 18 декабря 2009 года № 232/02 (с изменениями по состоянию на 25.08.2021 года) для территории участка Ж2/10.

Планировочное размещение жилого дома и благоустройство территории выполнено с учетом санитарных и противопожарных разрывов, организации проездов и прокладки инженерных сетей. Обеспечен регламентированный уровень инсоляции помещений в квартирах проектируемого и существующего жилых домов. Продолжительность инсоляции соответствует требованиям СанПиН 2.1.3684-21, ГОСТ Р 57795-2017, СанПиН 2.1.7.1287-03 - см. лист № 8-ПЗУ.

На отведенном участке запроектировано здание жилого дома с необходимым благоустройством. Подъезд к территории жилого дома осуществляется по существующему проезду с ул. Полтавской и по существующему проезду, примыкающему к территории школы.

Проектом обеспечен подъезд пожарных машин с двух продольных сторон - по проектируемым проездам шириной 4.2 м и 5.5 м. Расстояние от внутреннего края подъезда до наружных стен жилого дома обеспечено -5 и 8 м. Вдоль проектируемого проезда и на

Инв. № подл.	Подп. и дата	Взаи. инв. №

.01

					·
Изм.	Кол.уч	Лист	№ док.	Подп.	Дата

прилегающей рядом с домом территории предусмотрены парковки для легковых автомобилей. Расстояние от парковки до стен дома составляет 10.5 м. Расчетное количество парковочных мест для постоянного и временного хранения автомобилей составляет 107 м/мест. Требуемое количество мест автомобилей обеспечивается размещением на проектируемом участке 47 м/мест около проектируемого жилого дома и 60 м/мест на близлежащей территории существующих автостоянок, на участках с кадастровыми номерами 64:50:021401:4748; 64:50:021401:61 и 64:50:021401:53, на расстоянии пешеходной доступности не более 300 метров, что соответствует Местным нормативам градостроительного проектирования муниципального образования город Энгельс Энгельсского муниципального района Саратовской области (№ 380/49-05), п. 2.1.1.5.8.

Конструкция дорожной одежды проездов рассчитана на нагрузку от пожарных автомобилей. Ширина проезда и расстояние от наружных стен здания принята в соответствии с противопожарными требованиями СП 4.113130.2013 с изм. № 1. «Системы противопожарной защиты. Ограничение распространения пожара на объектах защиты. Требования к объемнопланировочным и конструктивным решениям».

Пешеходная связь организована посредством тротуара вдоль проектируемого проезда.

Планировочное решение территории обусловлено сложившейся градостроительной ситуацией и планами здания.

г) технико-экономические показатели земельного участка, представленного для размещения объекта капитального строительства;

- 1. Площадь участка в границе землепользования 4310.00 м²
- 2. Площадь участка в условной границе благоустройства -5906.00 м^2 в том числе:
- а) застройки -1164.10 м^2
- б) проездов, тротуаров, отмосток и площадок 3376.00 м²
- в) площадки для игр детей и занятий физкультурой 168.0. м²
- г) площадь озеленения 1197,9 м²

Подп.

Дата

д) обоснование решений по инженерной подготовке территории, в том числе решений по инженерной защите территории и объектов капитального строительства от последствий опасных геологических процессов, паводковых, поверхностных и грунтовых вод;

Для создания благоприятных условий проживания населения, рационального планирования застройки, проводится инженерная подготовка территории. На основании заключений соответствующих инстанций по инженерно-геологической, эпидемиологической, химической и радиационной безопасности грунтов городской среды — выполнен генеральный план.

Подсыпка территории осуществляется грунтами, имеющими гигиенический сертификат.

Проектом предусмотрены мероприятия по защите проектируемого участка от поверхностных вод - вертикальной планировкой территории с организацией поверхностного стока. (СНиП 2.01.15-90, СаНПиН 2.1.7.1287-03, ГОСТ 17.4.3.06-86.) см. лист-2, ПЗУ

Подп		верхн ока. (
№ подл.				
Ş				
лнв.				
N ₁	Изм.	Кол.уч	Лист	№ док.

Взаи. инв.

 $03-\Pi/21-\Pi 3 Y.\Pi 3.$

Лист

е) описание организации рельефа, вертикальной планировки;

Организация рельефа отведенной территории решена с учетом гидрологических условий, рельефа местности, строительных требований, организации водоотвода и минимального объема земляных работ. Высотные отметки по проездам и площадкам, предложенные в решении плана организации рельефа, решены с учетом существующих отметок земли, окружающей существующей застройки (см. лист №2, ПЗУ).

Существующие продольные уклоны по осям проезда в диапазоне допустимых по нормам:

Максимальные -10 ‰ (для создания условий водораздела ливневых стоков с ул. Полтавской на участок жилого дома)

Минимальные - 4 ‰

Проектируемые проезды приняты шириной 4.2 м и 5.5 м. Отвод поверхностных вод предусмотрен путем стока воды по поверхности в лоток проезда.

Конструкции тротуаров, покрытий площадок и примыкания тротуара с учетом потребности маломобильных групп населения приведены на листе \mathfrak{N} 4, ПЗУ.

Мероприятия для обеспечения маломобильных групп населения выполнены в соответствии с СП 59.13330.2016 Свод правил «Доступность зданий и сооружений для маломобильных групп населения» актуализированная редакция СНиП 35-01-2001 и СП 35-102-2001. Движение для маломобильных групп населения обеспечивается по направлению пешеходных путей, в местах примыкания тротуаров к проездам запроектировано заглубление бортового камня, что отражено в соответствующих узлах. Примыкание проезжей части к тротуару и площадкам показаны на листе № 5. Проектом принято 6 парковочных машино-мест для легковых автомобилей МГН.

ж) описание решений по благоустройству территории;

Для создания нормальных санитарно-гигиенических условий на проектируемом участке предусматривается необходимое благоустройство и озеленение.

Проектом благоустройства предусмотрены: площадка для игр детей и занятий физкультурой, площадки для парковки легковых автомобилей, хозяйственная площадка для мусорных контейнеров. Размеры площадок выполнены по расчету см. ПЗ стр. 7, табл. 1.

Все площадки, тротуары, отмостки зданий запроектированы с капитальными непылящимися типами покрытий (см. лист№ 5, ПЗУ).

Для озеленения предлагаются посадка кустарников в группы и лиственных деревьев. Посадка деревьев, кустарников в группы и газонов создают необходимые гигиенические и декоративные условия для жителей. Ассортимент зеленых насаждений принят в соответствии с почвенными и климатическими условиями района строительства.

Площадка для трех мусорных контейнеров (тип МКМ–01–02) располагается за границами проектируемого участка на расстоянии 26.5 м от жилого дома.

На территории, свободной от застройки, твердых покрытий, покрытий игровых площадок, предусматривается газон обыкновенного типа. На площадках: для игр детей и занятий физкультуры предусмотрены необходимые малые архитектурные формы. Малые архитектурные формы предложены в исполнении ЗАО «КСИЛ» «Солнечный город» г. Саратов (см. лист № 5, ПЗУ).

Инв. № подл.	Подп. и дата	Взаи. инв. №

Изм.	Кол.уч	Лист	№ док.	Подп.	Дата

Расчет численности населения, площадок

Общая площадь квартир -7233.69 м² (2432.29+2432.19+2369.21)

Площадь застройки – 1164.1м²

Обеспеченность жилым фондом - 30 м²/чел.

Численность населения – 241 чел.

Количество квартир — 126 (40+40+46)

Расчет площадок. Численность населения 241чел, 126 квартир.

Таблица 1

№ п.п	Наименование	Удельные размеры	Нормативное количество	Принято по проекту
1.	Площадка для детей дошкольного и младшего школьного возраста	0,7 м²/чел	168.70м²	168.0 м ² совмещенная площадка для игр детей и занятий физкультурой
2.	Площадка для отдыха взрослого населения	0,1м² /чел	16.94 м²	На площадках входа
3.	Площадка для занятий физкультурой и спортом	1 м ² /чел, 2 м ² /чел	241,0 м ²	168.0 м ² совмещенная площадка для игр детей и занятий физкультурой Участок проектируемого дома примыкает к территории школы со стадионом и физкультурными площадками
4	Площадка для парковки легковых автомобилей	0.85 м-м на 1 кв. 0.85 х 126 = 107 машино-мест	107 м-м в том числе: (101м-м по 12.5 м ² и 6 м-м по 21,6 м ² для МГН 1262.5 + 130 = 1392.5 м ²	107 м-м в том числе: (101м-м по 12.5 м ² и 6 м-м по 21,6 м ² для МГН) 1392.5 м ²
5	Пдощадка для для 3 мусорных контейнеров		9.0 м ²	9.0 m ²

В В В В В В В В В В В В В В В В В В В	Взаи.					
лист 03-П/21-ПЗУ.ПЗ.	Подп. и дата					
	в. № подл.				03-П/21-ПЗУ.ПЗ.	Лист

X=490050 X=489950

СИТУАЦИОННЫЙ ПЛАН М1:5000



ВЕДОМОСТЬ ЖИЛЫХ И ОБЩЕСТВЕННЫХ ЗДАНИЙ И СООРУЖЕНИЙ

	Цаимонование	ГЬ	Кол	пичест	ГВО		Площ	адь, м²		Строительный объем, м³	
№ на плане	Наименование и обозначение	Этажность	, <u>§</u> Квартир Застройки Обща		Общая	бщая квартир		Всего			
			Зданий	зда- ния	все-	здания	всего	здания	всего	Здания	Boe
1	Многоквартирный жилой дом (индивид.)	11			126	1	1164.1	1	7233.69	ı	34184.33
Α	Блок-секция	11	1	40	-	384.42	-	2432.29	-	11343.31	-
Б	Блок-секция	11	1	40	-	385.12	-	2432.19	-	11343.31	-
В	Блок-секция	11	1	46	-	394.56	-	2369.21	-	11497.71	-
ПД	Площадка для игр детей и занятий физкультурой		1	-	-	-	168.0	-	-	-	-
ПГ	Площадка гостевая для парковки легковых автомобилей		5	1	-	1	604.6	1	•	1	-
ПМ	Площадка для мусорных контейнеров		1	-	-		9.0	-	-		-

ОСНОВНЫЕ ТЕХНИКО-ЭКОНОМИЧЕСКИЕ ПОКАЗАТЕЛИ ПО УЧАСТКУ

Наименование		Количество
1. Площадь участка в границе землепользования	(M²)	4310.00
2. Площадь участка в условной границе благоустройства	(M ²)	5906.00
в том числе:		
а) застройки	(M ²)	1164.1
б) покрытий проездов, тротуаров, площадок и отмосток	(M²)	3376.0
в) покрытий детских площадок	(M ²)	168.0
б) озеленения	(M ²)	1197.9

- Размеры даны в метрах
- Разбивка дана от закоординированных точек осей проектируемого здания
- Радиусы закругления проездов, кроме указанных на плане, приняты 5.0 м

						03-П/21-ПЗУ Зағ	казчик СЗ	3 "Стройре	есурс - ЭН	"		
Изм.	Кол.уч.	Лист	№док.	Подпись	Дата		Многоквартирный жилой до Саратовская область, г. Энгельс,					
Pa	Разраб. Веселова		ова	O Caracian		C		Стадия	Лист	Листов		
Пр	ровер. Решетнико		тников	tames a		Схема планировочной организаци земельного участка	ии		4			
ГИ	' 		ДЬ			Scilios ibrioro y lacrica	П 1 1					
				-		Разбивочный план М 1:500		ООО "Авангардпроект"				
								г. Саратов				

Формат А2



ВЕДОМОСТЬ ЖИЛЫХ И ОБЩЕСТВЕННЫХ ЗДАНИЙ И СООРУЖЕНИЙ

	Цаимонования	ТЬ	Кол	пичест	ВО		Площ		Строительный объем, м ³		
№ на плане	Наименование и обозначение	Этажность	ний	Ква	ртир	Застр	ойки	Общая	квартир	Здания	Всего
			Зданий	зда- ния	BCe- FO	здания	всего	здания	всего	эде	Bce
1	Многоквартирный жилой дом (индивид.)	11			126	1	1164.1	-	7233.69	ı	34184.33
Α	Блок-секция	11	1	40	-	384.42	-	2432.29	-	11343.31	-
Б	Блок-секция	11	1	40	-	385.12	-	2432.19	-	11343.31	-
В	Блок-секция	11	1	46	-	394.56	-	2369.21	-	11497.71	-
ПД	Площадка для игр детей и занятий физкультурой		1	-	-	-	168.0	-	-	-	-
ПГ	Площадка гостевая для парковки легковых автомобилей		5	-	-	-	604.6	-	-	-	-
ПМ	М Площадка для мусорных контейнеров		1	-	•	-	9.0	-	•	-	-

УСЛОВНЫЕ ОБОЗНАЧЕНИЯ

Граница землепользования

Граница подсчета работ


Здание проектируемое

Уклон в промилле
Направление проектного профиля
Протяженность уклона в метрах

Точка перелома продольного профиля
Планировочная отметка верха покрытия
Существующая отметка земли

Абсолютная отметка, соответствующая
условной нулевой отметке, принятой в
строительных рабочих чертежах здания, м

						03-П/21-ПЗУ Заказч	ик СЗ "Стройр	есурс - ЭН	l"		
Изм.	Кол.уч.	Весел	ова №док.	Подпись	Дата	Многоквартирный жило Саратовская область, г. Энге					
Pa	зраб.	Bece	елова	Officeee		0	Стадия	Лист	Листов		
	Провер. Ре		Решетников (предоставления)			Схема планировочной организации земельного участка	П	2			
ΙИ	ГИП Ле		Лебедь /								
						План организации рельефа М 1:500	ООО Авангардпр г. Сарат				

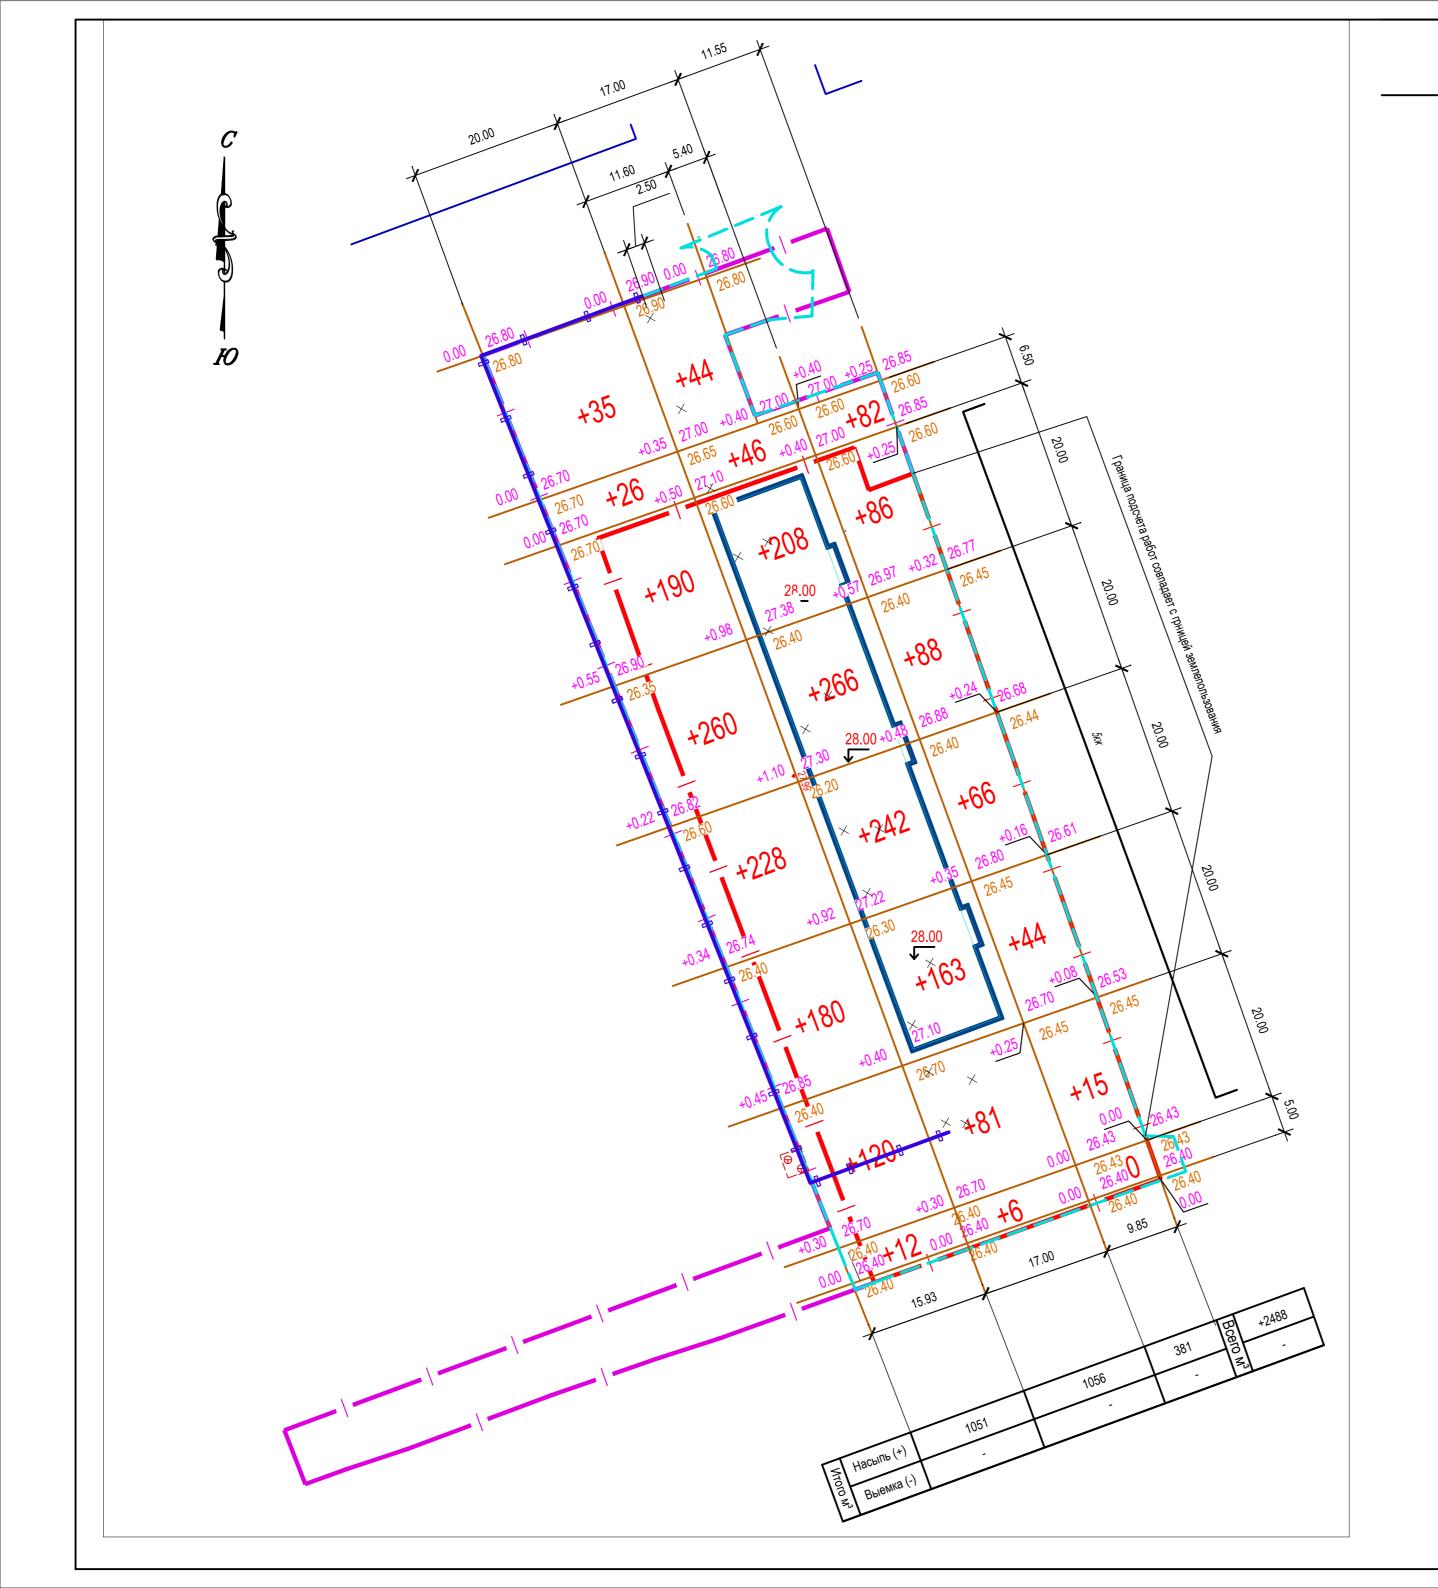

ВЕДОМОСТЬ ОБЪЕМОВ ЗЕМЛЯНЫХ МАСС

	Количе	ectbo, m³	
Наименование грунта	по пл	ощадке	Примечание
	Насыпь (+)	Выемка (-)	
1. Грунт планировки территории	2488	-	
2. Вытесненный грунт		2166	
в том числе при устройстве:			
а) подземных частей зданий (сооружений)		-	
б) подземных инженерных сетей		-	
в) автодорожных покрытий (тип-1) h=0.67м		1774	
г) отмосток, тротуаров, площадок (тип-2) h=0.15м		140	
д) ПДФ площадки (тип-4)		78	
е) корыта под озеленение		177	
3. Поправка на уплотнение (9,5%)	237		
4. Всего пригодного грунта	2725		
5. Недостаток пригодного грунта		559	
6. Плодородный грунт, используемый для озеленения			
территории	177	177	
7. Итого перерабатываемого грунта	2902	2902	

УСЛОВНЫЕ ОБОЗНАЧЕНИЯ

Траница подсчета работ

Здание проектируемое

+0.10 18.75 Рабочая отметка земли Планировочная отметка земли
Существующая отметка земли

+110 Объем земляных масс в пределах выделенного квадрата

- Остаточный грунт от устройства фундаментов зданий и сооружений ведомостью объемов земляных масс не учтен.
- Перед началом производства земляных работ необходимо вызвать на место работ представителей организаций, имеющих на данном участке подземные коммуникации. Особое внимание обратить на организации, имеющие кабельные прокладки.
- Земляные работы выполнять в строгом соответствии со СНиП 3.02.01-87, СНиП 3.06.03-85, СНиП III-10-75
- Грунт, используемый для возведения насыпи, должен соответствовать требованиям СНиП 2.05.02-85.
- Коэффициент уплотнения грунта в насыпи в местах устройства покрытий -0.98, а в других -0.95.
- Размеры даны в метрах

						Многоквартирный жилой дом по Саратовская область, г. Энгельс, ул. Г Схема планировочной организации		"Стройресурс - ЭН"		
Изм.	Кол.уч.	Лист	№док.	Подпись	Дата	Многоквартирный жилой дом по адресу: Саратовская область, г. Энгельс, ул. Полтавская, За Схема планировочной организации земельного участка П 3 ООО				
Разр	аб.	Bece	лова	Officeee		0	Стадия	Лист	Листов	
Пров	ерил	Реше	ТНИКОВ	famus a		·	п	2		
ГИП		Лебед	1 Ь			Scinosibilities y lactina	"	3		
						План земляных масс М 1:500	",	ООО "Авангардпроект"		




ВЕДОМОСТЬ ЖИЛЫХ И ОБЩЕСТВЕННЫХ ЗДАНИЙ И СООРУЖЕНИЙ

	Наимонарациа	Этажность	Кол	ичест	ВО		Площ	адь, м²		Строительный объем, м ^з	
№ на плане	и оборнония		ний	Ква	ртир	Застр	ойки	Общая	квартир	Здания	Всего
			Зданий	зда- ния	BCe- FO	здания	всего	здания	всего	3д;	Boo
1	Многоквартирный жилой дом (индивид.)	11			126	1	1164.1	1	7233.69	ı	34184.33
Α	Блок-секция	11	1	40	ı	384.42	ı	2432.29	ı	11343.31	-
Б	Блок-секция	11	1	40	1	385.12	-	2432.19	1	11343.31	-
В	Блок-секция	11	1	46	1	394.56	1	2369.21	1	11497.71	-
ПД	Площадка для игр детей и занятий физкультурой		1	-	ı	1	168.0	-	ı	ı	-
ПГ	Площадка гостевая для парковки легковых автомобилей		5	ı	ı	ı	604.6	1	ı	ı	-
ПМ	Площадка для мусорных контейнеров		1	-	-	-	9.0	-	-	-	-

ВЕДОМОСТЬ ПРОЕЗДОВ, ТРОТУАРОВ И ПЛОЩАДОК


Обозначение на плане	Наименование	Тип	Площадь покрытия м²	Тип бортового камня
	Покрытия в границах земельного участка			
	Покрытие проезжей части проездов, площадки ПГ с бортовым камнем БР100.30.15 L= 397.0 м.п.	1	1411.0	БР 100.30.15
	Покрытие тротуаров и отмосток с бортовым камнем БР100.20.8 L= 288 м.п.	2	842.0	БР 100.20.8
	Покрытие площадки для игр детей с бортовым камнем БР100.20.8 L= 57.0 м.п.	4	168.0	БР 100.20.8
	Покрытия за границами земельного участка			
	Покрытие проезжей части проездов с бортовым камнем БР100.30.15 L= 265.0 м.п.	1	1070.0	БР 100.30.15
	Покрытие тротуаров и отмосток с бортовым камнем БР100.20.8 L= 0.0 м.п.	2	44.0	
	Покрытие площадки для мусорных контейнеров	3	9.0	

УСЛОВНЫЕ ОБОЗНАЧЕНИЯ

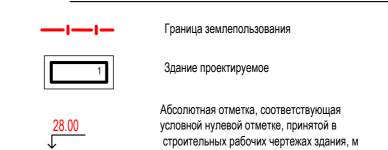


						03-П/21-ПЗУ Заказчик	СЗ "Стройр	3 "Стройресурс - ЭН"				
Изм.	Кол.уч.	Лист	№док.	Подпись	Дата	Многоквартирный жилой Саратовская область, г. Энгель						
Разр	_	аб. Веселова Органия ерил Рещетников		O Brazilee		0	Стадия	Лист	Листов			
Пров	верил				Схема планировочной организации земельного участка	П						
ГИГ	7					Scilionalitor y lactiva	"	4	l			
					План проездов, тротуаров, площадок М 1:500	"Α	ООО вангардпр г. Сарато					

Конструкция покрытия групповых и физкультурных площадок

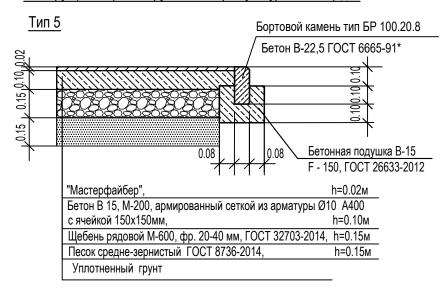

Контрукция покрытия тротуаров, отмосток

Тип 2

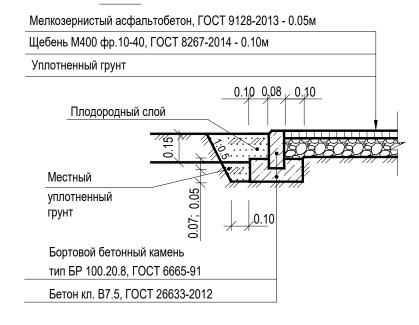

Конструкция покрытия площадки для мусорных контейнеров


Тип 3



КОНСТРУКЦИЯ ДОРОЖНОЙ ОДЕЖДЫ

M 1:20


ТИП 1

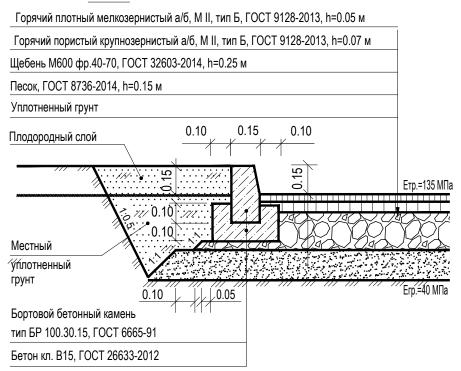

ПРИМЫКАНИЕ ПРОЕЗЖЕЙ ЧАСТИ

(с учетом потребностей инвалидов и маломобильных групп населения)*

М 1:20 (Условное обозначение на плане — — —)

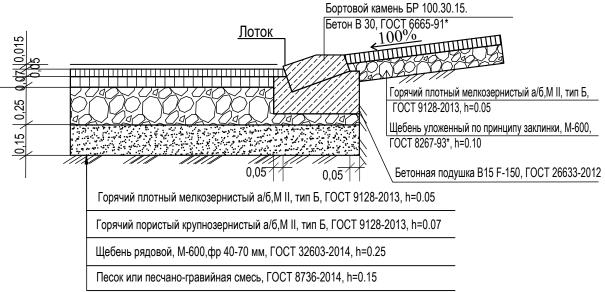

						03-П/21-ПЗУ	Заказчик (СЗ "Стройр	есурс - ЭН"	,
Изм.	Кол.уч.	Лист	№ док	Подпись	Дата		артирный жилой <i>д</i> бласть, г. Энгельс	•	•	
Pas	раб.	Весел	това	O Caraceer		0		Стадия	Лист	Листов
Про	овер.	Реше	тников	tames a		Схема планировочной с земельного уча	•		5	
ГИГ	7	Лебед	ДЬ			oomonenor y na	- Tha	П	J	
						Конструкции п М 1:20	•	"Α	ООО вангардпро г. Сарато	

Ю УСЛОВНЫЕ ОБОЗНАЧЕНИЯ Граница землепользования Граница подсчета объемов работ Здание проектируемое Абсолютная отметка, соответствующая * Работы по благоустройству и озеленению выполнять в строгом соответствии с условной нулевой отметке, принятой в СНиП III-10-75. строительных рабочих чертежах здания, м * Работы по озеленению в натуре выполнять с учетом расположения зданий и сооружений, Обозначение элементов озеленения - деревья, подземных сетей и инженерных коммуникаций. * Расстояние от зданий и сооружений принимать до деревьев - 5м, до Позиционное обозначение породы или вида насаждения кустарников 1,5м. Количество насаждений или площадь цветников * Рекомендуемый ассортимент зеленых насаждений может заменяться в зависимости от наличия пород в питомниках области. Позиционное обозначение малых архитектурных форм

ВЕДОМОСТЬ ЖИЛЫХ И ОБЩЕСТВЕННЫХ ЗДАНИЙ И СООРУЖЕНИЙ

	Цаимонование	Наименование 🕏		Количество		Площадь, м²				Строительный объем, м³		
№ на Наименование плане и обозначение	14 050011011140	Этажность	ž	, <u>≅</u> Квартир		Застройки		Общая квартир		Здания	Всего	
	Эта	Зданий	зда- ния	BCe- FO	здания	всего	здания	всего	3Д6	Bce		
1	Многоквартирный жилой дом (индивид.)	11			126	1	1164.1	-	7233.69	ı	34184.33	
Α	Блок-секция	11	1	40	-	384.42	-	2432.29	-	11343.31	-	
Б	Блок-секция	11	1	40	-	385.12	-	2432.19	-	11343.31	-	
В	Блок-секция	11	1	46	-	394.56	-	2369.21	-	11497.71	-	
ПД	Площадка для игр детей и занятий физкультурой		1	-	-	-	168.0	-	-	-	-	
ПГ	Площадка гостевая для парковки легковых автомобилей		5	-	-	•	604.6	-	-	-	-	
ПМ	Площадка для мусорных контейнеров		1	-	-	-	9.0	-	-	-	-	

ВЕДОМОСТЬ МАЛЫХ АРХИТЕКТУРНЫХ ФОРМ И ПЕРЕНОСНЫХ ИЗДЕЛИЙ

Поз. на плане	Обозначение	Наименование	Кол-во	Каталог ЗАО "КСИЛ "Солнечный город" г. Саратов Код оборудования
1	0	Урна	11	001312
2		Скамья садово-парковая на металлических ножках	11	002202
3		Песочница с крышкой	1	004237
4		Качалка балансир малая	1	004102
5		Качалка на пружинке "Бабочка"	1	004117
6		Детский игровой комплекс	1	005116
7		Качели на стойках метал. для гибкой подвески	1	004154
8		Контейнер для сбора мусора (тип МКМ - 01 - 02)	3	

ВЕДОМОСТЬ ЭЛЕМЕНТОВ ОЗЕЛЕНЕНИЯ

Поз.	Наименование породы или вида озеленения	Воз раст, лет	Кол-во	Примечание
	Деревья			
1	Береза бородавчатая	5	3	саженец / шт
2	Клен остролистный	5	1	саженец / шт
	Кустарники			
3	Ива пурпурная (изгородь однорядная)	3	126/42	саженец 3 шт/п.м
4	Чубушник (группы)	3	52	саженец / шт
5	Форзиция (группы)	3	52	саженец / шт
·	Газон обыкновенный		1051.0	(семена) /м²

						03-П/21-ПЗУ	Заказчик С	З "Стройре	есурс - ЭН	"		
Изм.	Кол.уч.	Лист	№док.	Подпись	Дата		вартирный жилой до область, г. Энгельс,					
Разраб.		Bece	лова	ва Отпесси		0		Стадия	Лист	Листов		
Пров	верил	л Рещетников		Рещетников жили		famuel a		Схема планировочной организации земельного участка		п	6	
ГИГ	1	Лебед	ДЬ			JOING! BITOLO A	aorka	П	6			
						План малых архитекту озеленения М		"A	ООО вангардпр г. Сарато			

