#### ООО «НИМБ-ПРОЕКТ»

Свидетельство в СРО-П-013-15072009 от 12.11.2013 г. № П-013-3905030367-12112013-057 236016, г. Калининград, ул. Пражская, 5 тел. 566-554



# КВАРТАЛ ЖИЛЫХ ДОМОВ С ОБЪЕКТАМИ СОЦИАЛЬНОГО, КУЛЬТУРНО-БЫТОВОГО И СПОРТИВНО-ОЗДОРОВИТЕЛЬНОГО НАЗНАЧЕНИЯ В ГРАНИЦАХ УЛИЦ СТ.СЕРЖАНТА КАРТАШЕВА— КАБЛУКОВА – ИЖОРСКАЯ – НОВГОРОДСКАЯ В ГОРОДЕ КАЛИНИНГРАДЕ

#### МНОГОКВАРТИРНЫЙ ЖИЛОЙ ДОМ № 4. КОРРЕКТИРОВКА

ПРОЕКТНАЯ ДОКУМЕНТАЦИЯ

 $012 - 12 - 04 - \Pi3Y$ 

РАЗДЕЛ 2

СХЕМА ПЛАНИРОВОЧНОЙ ОРГАНИЗАЦИИ ЗЕМЕЛЬНОГО УЧАСТКА

**TOM 2** 

#### ООО «НИМБ-ПРОЕКТ»

Свидетельство в СРО-П-013-15072009 от 12.11.2013 г. № П-013-3905030367-12112013-057 236016, г. Калининград, ул. Пражская, 5 тел. 566-554

# КВАРТАЛ ЖИЛЫХ ДОМОВ С ОБЪЕКТАМИ СОЦИАЛЬНОГО, КУЛЬТУРНО-БЫТОВОГО И СПОРТИВНООЗДОРОВИТЕЛЬНОГО НАЗНАЧЕНИЯ В ГРАНИЦАХ УЛИЦ СТ.СЕРЖАНТА КАРТАШЕВА— КАБЛУКОВА — ИЖОРСКАЯ — НОВГОРОДСКАЯ В ГОРОДЕ КАЛИНИНГРАДЕ МНОГОКВАРТИРНЫЙ ЖИЛОЙ ДОМ № 4. КОРРЕКТИРОВКА

ПРОЕКТНАЯ ДОКУМЕНТАЦИЯ

 $012 - 12 - 04 - \Pi3Y$ 

РАЗДЕЛ 2

СХЕМА ПЛАНИРОВОЧНОЙ ОГРАНИЗАЦИИ ЗЕМЕЛЬНОГО УЧАСТКА ТОМ 2

ГЕНЕРАЛЬНЫЙ ДИРЕКТОР

ГЛАВНЫЙ ИНЖЕНЕР ПРОЕКТА

HIME THOSE B.F.

B.H. KOMAPOB

Н.В. КОРАБЛЕВА

#### СОДЕРЖАНИЕ ТОМА

Обозначение	Наименование	Примечани	
012-12-04-ПЗУС	Содержание тома	2,3	
012-12-04-СП	Состав проектной документации		
012-12-04-ПЗУ	Текстовая часть		
лист 1	а) характеристика земельного участка, предоставленного для размещения объекта капитального строительства;	6	
лист 1	б) обоснование границ санитарно-защитных зон объектов капитального строительства в пределах границ земельного участка;	6	
	в) обоснование планировочной организации земельного участка в соответствии с градостроительным и техническим регла-		
	ментами либо документами об использовании земельного участка (если на земельный участок не распространяется дей-		
лист 1	ствие градостроительного регламента или в отношении него не устанавливается градостроительный регламент);	6	
	г) технико-экономические показатели земельного участка,предоставленного для размещения объекта капитальногострои-		
лист 2	тельства;	7	
	д) обоснование решений по инженерной подготовке территории,в том числе решений по инженерной защите территории и		
	объектов капитального строительства от последствий опасных геологических процессов,паводковых,поверхностных и грунто-		
лист 2	вых вод;	7	
лист 2	е) описание организации рельефа вертикальной планировкой;	7	
лист 3	ж) описание решений по благоустройству территории;	8	
	з) зонирование территории земельного участка, предоставленного для размещения объекта капитального строительства,		
	обоснование функционального назначения и принципиальной схемы размещения зон, обоснование размещения зданий и		
	сооружений (основного,вспомогательного,подсобного,склад- ского и обслуживающего назначения) объектов капитального		
лист 3	строительства-для объектов производственного назначения;	8	
	и) обоснование схем транспортных коммуникаций,обеспечивающих внешние и внутренние ( в том числе межцеховые)		
лист 3	грузоперевозки - для объектов производственного назначения;	8	
	к) характеристика и технические показатели транспортных коммуникаций (наличии таких коммуникаций)- для объектов		
лист 3	производственного назначения;	8	
	л) обоснование схем транспортных коммуникаций, обеспечивающих внешний и внутренний подъезд к объекту капитального		
лист 3	строительства -для объектов непроизводственного назначения;	8	

Изм.	Кол.уч.	Лист	№ док	Подпись	Дата
Разра	Разработал		оваМ.В	. MBiag	
Прове	Проверил				
ГИП	ГИП		ева Н.В	Bhart-	
Н.контр.		Матюкова О.В		Ruel	

#### 012-12-04-11396

СОДЕРЖАНИЕ ТОМА

Стадия	Лист	Листов
П	1	2

ООО "НИМБ-ПРОЕКТ" Калининград, 2018

012-12-04-ПЗУ	Графическая часть	
012-12-04-ПЗУ-1	Общие данные. Ситуационная схема	9
012-12-04-ПЗУ-2	Разбивочный план M 1:500	10
012-12-04-ПЗУ-3	План организации рельефа M 1:500	11
012-12-04-ПЗУ-4	План земляных масс М 1:500	12
012-12-04-ПЗУ-5	План благоустройства территории М 1:500	13
012-12-04-ПЗУ-6	Конструкции дорожных одежд	14
012-12-04-ПЗУ-7	Сводный план инженерных сетей М 1:500	15
012-12-04-ПЗУ-8	План наружного освещения М 1:500	16
012-12-04-ПЗУ-9	Схема движения транспортных средств на строительной площадке M 1:500	17
	Приложение	
ПР.1	Расчет потребности объектов благоустройства (необходимых площадок) по объекту	
ПР.2	Расчет удельного показателя земельной доли	
ПР.3	Ситуационная съема с комментариями	
ПР.4	Письмо ООО «Октан-сервис» от 10.09.2018 г.	
ПР.5	Решение собственника земельного участка о демонтаже некапитальных нежилых строений от 05.09.2016 г.	
ПР.6	Решение от 14.06.18 г. Заказчика об отсутствии необходимости в раздела 7 проектной документации «Проект организации работ по сносу или демонтажу объектов капитального строительства»	

Изм.	Кол.уч.	Лист	№ док	Подпись	Дата

#### a) ХАРАКТЕРИСТИКА ЗЕМЕЛЬНОГО УЧАСТКА, ПРЕДОСТАВЛЕННОГО ДЛЯ РАЗМЕЩЕНИЯ ОБЪЕКТА КАПИТАЛЬНОГО СТРОИТЕЛЬСТВА

Площадка строительства жилого дома № 4 расположена на земельном участке площадью 0,6782 га (кадастровый номер 39:15:110633:312). Земельный участок находится в юго-западной части города (пос. А. Космодемьянского). Территория ограничена с севера — ул. Каблукова и земельный участок под жилой дом индивидуального жилищного фонда, с юга — территория дома № 2 данного квартала и Балтийское шоссе, с запада — ул. Карташева, с востока — свободная от застройки территория, улицы Ижорская и Новгородская. Поверхность участка ровная, местами изрытая. Абсолютные отметки поверхности изменяются от 32,9 м до 33,6 м в Балтийской системе высот. На момент проектирования на участке возведен железобетонный каркас здания до уровня 6го этажа по ранее разработанному ООО «Проектное бюро Нимб и К» проекту 012-12 «Квартал жилых домов с объектами социального, культурно-бытового и спортивно-оздоровительного назначения в границах улиц Ст. Сержанта Карташева — Каблукова — Ижорская — Новгородская в городе Калининграде. Многоквартирные жилые дома № 2, 3, 4». Инженерно-геологические изыскания для строительства многоквартирных жилых домов 2,3,4 производилисьООО"ЛенТИСИз-Калининград" по договору К-187-12 от 27.11.12 г.,заключенного с ООО"Октан-Сервис",в соответствии с техническим заданием заказчика.

Рельеф участка равнинный, абсолютные отметки поверхности изменяются от 5,7 до 7,2 м в Балтийской системе высот.

По геоморфологическому строению участок приурочен к зоне развития флювиогляциальных полей.

Согласно инженерно-геологических изысканий, выполненых ООО"ЛенТИСИз-Калининград" (январь-февраль 2013г),арх.N10068,мощность почвенно-растительного слоя состовляет от 0,2 до 0,3 м.В геологическом строении участок ,по данным буровых и опытных работ,до глубины 17,0-20,0 м развиты следующие отложения:

- верхнечетвертичные флювиогляциальные отложения балтийской стадии (flllbl).представленные песками мелкими и средней крупности рыхлыми и средней плотности,песками гравелистыми с линзами гравийных грунтов;общая мощность отложений 6,0-10,5 м;
- -верхнечетвертичные моренные отложения грудаской стадии (gIllgr),представленные супесями пластичными, суглинками тугопластичными и полутвердыми; общая мощностьотложений 0,2-4,7м;
- -верхнечетвертичные флювиогляциальные отложения грудаской стадии(flllgr),представленные суглинкамипылеватыми мягкопластичными,тугопластичными и полутвердыми,глинами тугопластичными и полутвердыми,песками пылеватыми,мелкими,средней крупности и гравелистыми средней плотности,с линзами гравийных грунтов и супесями твердых с линзами пластичных; вскрытая мощность отложений 4,5-12,5м.
  - 6) ОБОСНОВАНИЕ ГРАНИЦ САНИТАРНО-ЗАЩИТНЫХ ЗОН ОБЪЕКТОВ КАПИТАЛЬНОГО СТРОИТЕЛЬСТВА В ПРЕДЕЛАХ ГРАНИЦ ЗЕМЕЛЬНОГО УЧАСТКА-В СЛУЧАЕ НЕОБХО-ДИМОСТИ ОПРЕДЕЛЕНИЯ УКАЗАННЫХ ЗОН В СООТВЕТСТВИИ С ЗАКОНОДАТЕЛЬ-СТВОМ РОССИЙСКОЙ ФЕДЕРАЦИИ

Классификация санитарно-защитной зоны не требуется.

в) ОБОСНОВАНИЕ ПЛАНИРОВОЧНОЙ ОРГАНИЗАЦИИ ЗЕМЕЛЬНОГО УЧАСТКА В СООТВЕТСТВИИ С ГРАДОСТРОИТЕЛЬНЫМ И ТЕХНИЧЕСКИМ РЕГЛАМЕНТАМИ ЛИБО ДОКУМЕНТАМИ ОБ ИСПОЛЬЗОВАНИИ ЗЕМЕЛЬНОГО УЧАСТКА (ЕСЛИ НА ЗЕМЕЛЬНЫЙ УЧАСТОК НЕ РАСПРОСТРОНЯЕТСЯ ДЕЙСТВИЕ ГРАДОСТРОИТЕЛЬНОГО РЕГЛАМЕНТА ИЛИ В ОТНОШЕНИИ НЕГО НЕ УСТАНАВЛИВАЕТСЯ ГРАДОСТРОИТЕЛЬНЫЙ РЕГЛАМЕНТ)

Проектирование на данном земельном участке осуществлялось согласно градостроительного плана земельного участка №RU39301000-400-2018/A от 11.04.2018г. и задания на проектирование.

Участок расположен в территориальной зоне Ж -1 «Зона застройки многоэтажными жилыми домами ». Земельный участок расположен в зонах с особыми условиями использования территорий :

- охранная зона инженерных коммуникаций \*:
- водоохранная зона руч. Лесной (Н-5) \*\*;
- зона санитарной охраны источников водоснабжения II пояса (H-3) \*\*\*;
- границы зоны, обремененные правом беспрепятственного доступа (проезд) \*\*\*\*.

Mari	V	Пист	No	По	Пото	012-12-04-ПЗУ.Т			
Изм.	Кол.уч.	JINCT	№ док	Подпись	Дата				
Разра	ботал	Смоляк	оваМ.В	. MBiag			Стадия	Лист	Листов
Прове	рил			446			П	1	3
ГИП		Корабл	ева Н.В	Brest-		СОДЕРЖАНИЕ ТОМА	000	) "LINNE	חם הבעדיי
Н.конт			ова О.В			ООО "НИМБ-Г			
							Kaji	инині рад	, 2010

\* охранные зоны инженерных коммуникаций не попадают под пятно застройки проектируемого здания;

Земельный участок не расположен в зоне с особыми условиями использования территорий по условиям охраны объектов культурного наследия.

Размещение объекта на генплане определено в соответствии с требованиями СНиП 2.07.01-89\* (СП.42.1333.2016)

#### г) ТЕХНИКО-ЭКОНОМИЧЕСКИЕ ПОКАЗАТЕЛИ ЗЕМЕЛЬНОГО УЧАСТКА, ПРЕДОСТАВЛЕННОГО ДЛЯ РАЗМЕЩЕНИЯ ОБЪЕКТА КАПИТАЛЬНОГО СТРОИТЕЛЬСТВА

(t) n/n	Наименование	Ед.изм.	Кол.	%
1	Площадь участка	га	0,6782	
2	Площадь застройки	M <sup>2</sup>	1166,03	17,19
3	Площадь покрытия	M <sup>2</sup>	3794,00	55,94
4	Площадь озеленения	M <sup>2</sup>	1821,97	26,87

д) ОБОСНОВАНИЕ РЕШЕНИЙ ПО ИНЖЕНЕРНОЙ ПОДГОТОВКИ ТЕРРИТОРИИ, В ТОМ ЧИСЛЕ РЕШЕНИЙ ПО ИНЖЕНЕРНОЙ ЗАЩИТЕ ТЕРРИТОРИИ И ОБЪЕКТОВ КАПИТАЛЬНОГО СТРОИТЕЛЬСТВА ОТ ПОСЛЕДСТВИЙ ОПАСНЫХ ГЕОЛОГИЧЕСКИХ ПРОЦЕССОВ, ПАВОДКО-ВЫХ,ПОВЕРХНОСТНЫХ И ГРУНТОВЫХ ВОД

Особых природных явлений на территории, предоставленной для размещения объекта капитального строительства не наблюдается.

Гидрогеологические условия площадки проектируемого строительства характеризуются наличием единого водоносного горизонта,приуроченного к пескам и прослоям песков, насыщенных водой в глинистых грунтах моренных и флювиогляциальных отложений.

Установившийся уровень грунтовых вод на период изысканий (февраль 2013г) отмечен буровыми скважинами на глубинах 0,6-2,2м от поверхности земли или 5,0-5,6 м в абсолютных отметках.

В неблагоприятные периоды года максимальный прогнозируемый уровень грунтовых вод следует ожидать на глубине 0,6 м выше наблюденного.

Для защиты фундаментов, а также для понижения уровня грунтовых вод, на площадке предусмотрен пристенный дренаж многоквартирного дома №4. Выпуск дренажных вод запроектирован в сеть условно-чистых стоков, которая поступает на очистную установку дождевых вод, для очистки перед сбросом в сеть ливневой канализации.

На основании утвержденного проекта планировки и согласованного МУП "Гидротехник" проекта "Инженерная защита от подтопления территории застройки жилого квартала по

ул. Ижорская-Каблукова-Ст.Сержанта Карташева в Октябрьском районе г. Калининграда", предусматривается строительство водовода из железобетонных раструбных труб диаметром 1000 мм общей длиной 186 м с необходимыми сооружениями (входная и устьевая части, смотровые колодцы диаметром 1500 мм); ликвидация существующего русла канала К-1 (очистка его от заиления, укладка двух дрен диаметром 100 мм и засыпка песчаным грунтом).

Сбор поверхностных вод с проезжей части площадки решен вертикальной планировкой в проектируемые водосборные колодцы, из которых по закрытой канализационной сети стоки поступают на очистную установку дождевых вод, для очистки перед сбросом в сеть ливневой канализации.

Изм.	Кол.уч.	Лист	№ док	Подпись	Дата

<sup>\*\*</sup> проектируемый объект располагается вне водоохранной зоны руч. Лесной (H-5). Согласно п. 15 статьи 65, в границах водоохранных зон допускается проектирование, строительство, реконструкция, ввод в эксплуатацию, эксплуатация объектов при условии оборудования таких объектов сооружениями, обеспечивающими охрану водных объектов от загрязнения, засорения, заиления и истощения вод в соответствии с водным законодательством и законодательством в области охраны окружающей среды.

#### е) ОПИСАНИЕ ОРГАНИЗАЦИИ РЕЛЬЕФА ВЕРТИКАЛЬНОЙ ПЛАНИРОВКОЙ

За исходную точку для вертикальной планировки принят репер, данные по которому необходимо получить в городской архитектуре.

Вертикальной планировкой площадки решается сбор и организованное водоотведение всего поверхностного стока. Работа ведется по "красным" горизонталям, которые даны в проекте через 10 см. Бортовые камни по периметру проездов устанавливаются на высоту 15 см относительно покрытия и способствуют сбору неочищенных стоков, препятствуя их растеканию. Сбор дождевых вод с проезжей части в границах объекта решен вертикальной планировкой в проектируемые водосборные колодцы, из которых канализационные стоки поступают на очистную установку дождевых вод для очистки перед сбросом в существующий ручей.

#### ж) ОПИСАНИЕ РЕШЕНИЙ ПО БЛАГОУСТРОЙСТВУ ТЕРРИТОРИИ

Проектом предусматривается высокая степень благоустройства территории. Планировочная организация участка выполнена с соблюдением всех требований СП 42.13330.2011и учетом основных положений СП 59.13330.2012. На участке предусмотрены подъезды, пешеходные тротуары, организованы стоянки индивидуального транспорта. Территория оснащена набором благоустроенных площадок различного назначения, необходимых для комфортного проживания в жилой застройке.

Вся проезжая часть территории имеет твердое покрытие. В качестве верхнего слоя проезжей части запроектировано покрытие из дорожной бетонной плитки.

Пешеходные зоны запроектированы из фигурной бетонной плитки. Все покрытия на территории жилого дома обрамляются бетонными камнями.

Зеленые насаждения, подлежащие сносу, на участке проектирования отсутствуют. Вырубка была произведена ранее согласно порубочного билета № 35 от 1.04.2014 г., о чем свидетельствует акт освидетельствования вырубки (сноса), пересадки и обрезки зеленых насаждений № 144 от 14.04.2016 г.

Территория озеленяется. Озеленение проектируемой территории выполняется на свободных от застройки и инженерных коммуникаций территориях, обеспечивает экологическую защиту проживающих от вредных воздействий внешней среды и создаёт эстетический вид дворовой территории . На участке высыживаются кустарники, устраивается газон.

3) ЗОНИРОВАНИЕ ТЕРРИТОРИИ ЗЕМЕЛЬНОГО УЧАСТКА, ПРЕДОСТАВЛЕННОГО ДЛЯ РАЗМЕЩЕНИЯ ОБЪЕКТА КАПИТАЛЬНОГО СТРОИТЕЛЬСТВА, ОБОСНОВАНИЕ ФУНКЦИО-НАЛЬНОГО НАЗНАЧЕНИЯ И ПРИНЦИПИАЛЬНОЙ СХЕМЫ РАЗМЕЩЕНИЯ ЗОН, ОБОСНОВАНИЕ РАЗМЕЩЕНИЯ ЗДАНИЙ И СООРУЖЕНИЙ (ОСНОВНОГО, ВСПОМОГАТЕЛЬНОГО, ПОДСОБНОГО, СКЛАДСКОГО И ОБСЛУЖИВАЮЩЕГО НАЗНАЧЕНИЯ) ОБЪЕКТОВ КАПИТАЛЬНОГО СТРОИТЕЛЬСТВА - ДЛЯ ОБЪЕКТОВ ПРОИЗВОДСТВЕННОГО НАЗНАЧЕНИЯ

Проектируемый объект - жилой дом, не являются объектом производственного назначения .

и) ОБОСНОВАНИЕ СХЕМ ТРАНСПОРТНЫХ КОММУНИКАЦИЙ, ОБЕСПЕЧИВАЮЩИХ ВНЕШ-НИЕ И ВНУТРЕННИЕ (В ТОМ ЧИСЛЕ МЕЖЦЕХОВЫЕ) ГРУЗОПЕРЕВОЗКИ-ДЛЯ ОБЪЕК-ТОВ ПРОИЗВОДСТВЕННОГО НАЗНАЧЕНИЯ

Проектируемый объект - жилой дом, не являются объектом производственного назначения .

к) ХАРАКТЕРИСТИКА И ТЕХНИЧЕСКИЕ ПОКАЗАТЕЛИ ТРАНСПОРТНЫХ КОММУНИКАЦИЙ (ПРИ НАЛИЧИИ ТАКИХ КОММУНИКАЦИЙ)-ДЛЯ ОБЪЕКТОВ ПРОИЗВОДСТВЕННОГО НАЗНАЧЕНИЯ

Проектируемый объект - жилой дом, не являются объектом производственного назначения.

л) ОБОСНОВАНИЕ СХЕМ ТРАНСПОРТНЫХ КОММУНИКАЦИЙ, ОБЕСПЕЧИВАЮЩИХ ВНЕШНИЙ И ВНУТРЕННИЙ ПОДЪЕЗД К ОБЪЕКТУ КАПИТАЛЬНОГО СТРОИТЕЛЬСТВА-ДЛЯ ОБЪЕКТОВ НЕПРОИЗВОДСТВЕННОГО НАЗНАЧЕНИЯ

Въезд и выезд на территорию проектируемого жилого дома происходит с ул. Ст. Сержанта Карташева и с ул. Каблукова. На территории жилого дома запроектированы автостоянки (всего на 53 легковых автомобиля, из которых 51 м/место для жильцов и 2 м/места - гостевые автостоянки).

Расстояния от автостоянок до фасадов жилого дома и торцов с окнами - не менее 15 м, что соответсвует требованиям таблицы 4.4.1 СанПин 2.2.1/2.1.1.1200-03.

Принятые проектом решения транспортной схемы обеспечивают технологическую целесообразность, противопожарные разрывы, удобство и безопасность движения автомобилей и пешеходов.

ı						
					-	
	Изм.	Кол.уч.	Лист	№ док	Подпись	Дата

#### **PACYET**

#### потребности объектов благоустройства (необходимых площадок) по объекту:

"КВАРТАЛ ЖИЛЫХ ДОМОВ С ОБЪЕКТАМИ СОЦИАЛЬНОГО, КУЛЬТУРНО—БЫТОВОГО И СПОРТИВНО—ОЗДОРОВИТЕЛЬНОГО НАЗНАЧЕНИЯ В ГРАНИЦАХ УЛИЦ СТ.СЕРЖАНТА КАРТАШЕВА—КАБЛУКОВА—ИЖОРСКАЯ—НОВГОРОДСКАЯ В Г. КАЛИНИНГРАДЕ. МНОГОКВАРТИРНЫЙ ЖИЛОЙ ДОМ № 4. КОРРЕКТИРОВКА"

Общая площадь квартир дома (без учета лоджий и балконов) —  $8306,72 \text{ м}^2$ , Согласно данным РОСТАТА (Территориальный орган Федеральной службы государственной статистики по Калининградской области), обеспеченность жилой площадью жителей г. Калининграда на 1.01.2017 г. составляет  $28,3 \text{ м}^2$ .

Количество жителей в доме

На проектируемой территории необходимо разместить следующие площадки, согласно СП 42.13330.2016, и ГПЗУ n.2.3:

— для игр детей дошкольного и младшего школьного возраста

$$(8306,72:1000) \times 14 = 116 \text{ m}^2,$$

– для отдыха взрослого населения

$$(8306,72:1000) \times 3 = 25 \text{ m}^2,$$

– для хозяйственных целей

$$(8306,72:1000) \times 3 = 25 \text{ m}^2,$$

– для занятий физкультурой

$$(8306,72:1000) \times 32 = 267 \text{ m}^2$$

– для стоянки автомашин

Для достижения максимального комфорта проживающих на проектируемой площадке предусмотрена автостоянка на 53 автомобиля: 51 м/место для жильцов и 2 м/места — гостевые автостоянки, 8 т.ч 10 машиномест для машин инвалидов (из расчета не менее 10% согласно n.4.2.1 СП 59.13330.2016: 53\*0,1=5 м.м., проектом предусмотрено 10 м/мест, 8 том числе 1 м/место для автотранспорта инвалидов, передвигающихся на кресле—коляске (10\*0,05=0,5)).

Наименование	Количество, м²		
Haumenoounue	по расчету	по проекту	
Детские площадки	116	156	
Площадки для отдыха взрослого населения	25	30	
Хоз. площадки	<i>25</i>	43+21=64	
Комплексная площадка для спортивных игр	267	403	
Стоянки автомашин для жильцов	41	51	

					·
Изм.	Кол.уч.	Лист	№ док	Подпись	Дата

#### РАСЧЕТ удельного показателя земельной доли

"КВАРТАЛ ЖИЛЫХ ДОМОВ С ОБЪЕКТАМИ СОЦИАЛЬНОГО, КУЛЬТУРНО—БЫТОВОГО И СПОРТИВНО—ОЗДОРОВИТЕЛЬНОГО НАЗНАЧЕНИЯ В ГРАНИЦАХ УЛИЦ СТ.СЕРЖАНТА КАРТАШЕВА—КАБЛУКОВА—ИЖОРСКАЯ—НОВГОРОДСКАЯ В Г. КАЛИНИНГРАДЕ. МНОГОКВАРТИРНЫЙ ЖИЛОЙ ДОМ № 4. КОРРЕКТИРОВКА"

В соответствии с «Правилами землепользования и застройки городского округа «Город Калининград» (Приложение к решению городского Совета депутатов Калининграда от 25.12.2017 № 339) удельный показатель земельной доли определяется по формуле:

Syч. — площадь земельного участка, на котором располагается многоквартирный дом, кв.м.;

Sнад зем. — надземная площадь здания, определяемая как разность площади здания и суммы площадей этажей, расположенных ниже средней планировочной отметки земли, кв.м.

Площадь участка — 6782 м2.

УЗД= 6782/10896 =0,62.

В соответствии п.5 Приложения № 4.2 «Правилами землепользования и застройки городского округа «Город Калининград», УЗД для многоквартирного жилого дома в 12 надземных этажей, должен составлять не менее 0,41.

Значение УЗД превышает указанное в таблице значение, соответственно многоквартирный жилой дом соответствует установленным в градостроительном регламенте предельным параметрам.

Изм.	Кол.уч.	Лист	№ док	Подпись	Дата


#### ВЕДОМОСТЬ РАБОЧИХ ЧЕРТЕЖЕЙ ОСНОВНОГО КОМПЛЕКТА ПЗУ

Лист	Наименование	Примечание
1	Общие данные. Ситуационная схема	
2	Разбивочный план элементов благоустройства М1:500	
3	План организации рельефа М1:500	
4	План земляных масс М1:500	
5	План благоустройства территории М1:500	
6	Конструкции дорожных одежд	
7	Сводный план инженерных сетей М1:500	
8	План наружного освещения М1:500	
9	Схема движения транспортных средств на строительной площадке М 1:500	

#### ВЕДОМОСТЬ ССЫЛОЧНЫХ И ПРИЛАГАЕМЫХ ДОКУМЕНТОВ

Обозначение	Обозначение Наименование						
	<u>Ссылочные документы</u>						
СНиП 2.07.01-89*	Градостроительство. Планировка и застройка						
СП.42.1333.2016	городских и сельских поселений.						
ГОСТ 6665-91	Камни бортовые бетонные и железобетонные						
НТД АД 01 — 01	Проезжая часть и конструкции покрытий улиц						
	и дорог в городах и сельских населенных						
	пунктах Калининградской области						

## СИТУАЦИОННАЯ СХЕМА

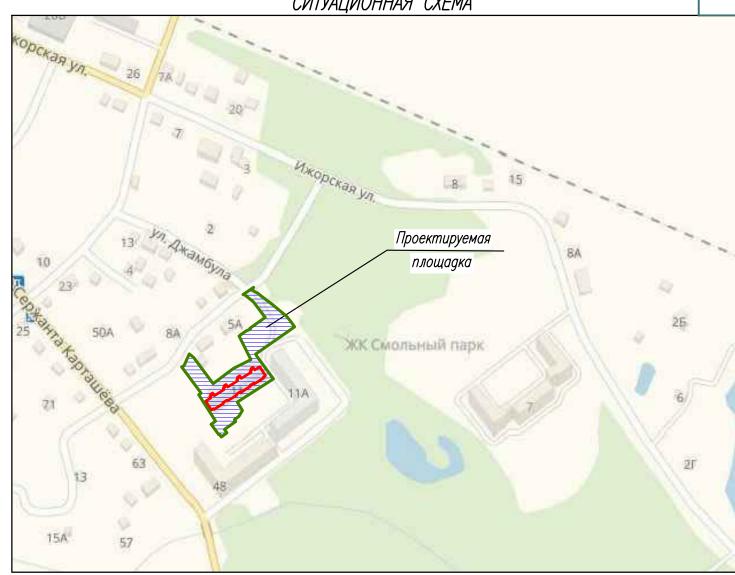

- 1. Проект выполнен на основании задания заказчика.
- 2. Горизонтальная разбивка проектируемого жилого дома, производится по координатам точек пересечения проектных осей, и указанным линейным размерам и углам поворота.Координаты даны в системе МСК—39.
- 3. Горизонтальная разбивка элементов благоустройства производится от наружных стен проектируемого жилого дома, и границы участка по указанным линейным размерам и углам поворота.
  - 4. Для выноса границ участка на местность необходимо пригласить топографа.
- 5. За исходную точку для вертикальной планировки проектируемого жилого дома, принять ближайший репер, данные по которому получить в городской архитектуре.

						012-12-0	4		ПЗУ
<b>Изм.</b> К	(ол.уч.	Лист	N док.	Подп.	Дата	КВАРТАЛ ЖИЛЫХ ДОМОВ С ОБЪЕКТАМИ СОЦИА. СПОРТИВНО—ОЗДОРОВИТЕЛЬНОГО НАЗНАЧЕНИЯ КАРТАШЕВА—КАБЛУКОВА—ИЖОРСКАЯ—НОВГОРОДО	В ГРАНИЦ	4Х УЛИЦ С	Т.СЕРЖАНТА
ГИП Разрабоі	тал	Корабл Смолякс	<b>еваН.В.</b> ова М.Е	Short- MBrag		МНОГОКВАРТИРНЫЙ ЖИЛОЙ ДОМ №4 КОРРЕКТИРОВКА	Стадия	Лист 1	Листов 9
Провери Н. конт,	ולי	Матюк		fleaf		ОБЩИЕ ДАННЫЕ СИТУАЦИОННАЯ СХЕМА		0 "НИМБ–I алининград,	



# ВЕДОМОСТЬ ЖИЛЫХ И ОБЩЕСТВЕННЫХ ЗДАНИЙ И СООРУЖЕНИЙ.

7		9	Коли	ичеств	30		Площ	agь , м²		Строит объем ,	7
эн дэ Эр на	Наименование и обозначение	Этажность	ΙUЙ	кварі	тир	застройки			норми— ⁄емая	КПН	20
номер плане		Эта	зданий	зда- ния	все- го	зда— ния	всего	зда-	всего	зданпя	Bcezo
					4 gom	1					
4	Жилой дом-проект.	12	1		192	_	1166,03	_	12919,16	_	41030,73
4.20	Детская игровая площадка	_	1	_	_	_	156				
4.21	Гимнастическая площадка	_	1	_	_	_	403				
4.23	Площадка для отдыха взрослого населения	_	1	_	_	_	30				
4.24	Площадка для сушки белья	_	1	_	_	<del>_</del>	43	_	_	_	_
4.25	Площадка для чистки до— машних вещей	_	1	_	_	_	21	_	_		_
4.26	Площадка для мусоросборников	_	1	_	_	_	12	_	_	_	_
4.27	Автостоянка (всего на 53 автомобиля),в т.ч.	_	4	_	_	_	921	_	_	_	_
4.27	Автостоянка для жильцов (всего на 51 автомобиль):	_		_	_	_	888	_	_		
	Гостевая автостоянка (всего на 2 автомобиля)	_		_	_	_	33	_	_		
		Par	<i>4ee 3</i>	anpoe	ектир	ованные	е объекі	MЫ			
3	Жилой дом-ранее запроект.	9	1	_	200	_	1685,96	_	13641,13	_	48684,16
3.5	Трансфортаторная подстанция	_	1	_	_	_	18	_	_	_	_
2.6	Очистная установка дождевых вод	1	1	_	_	_	9,72		_		_

ВНИМАНИЕ! Перед началом земляных работ необходимо вызвать представителей организаций, эксплуатирующих инженерные сети, для уточнения расположения сетей на месте.

- 1. Горизонтальная разбивка элементов благоустройства производится от наружных стен проектируемых жилых домов ,сооружений , и границы участка по указанным
- линейным размерам и углам поворота.
  2. Нумерация жилых домов, соответствует этапам строительства.
  Для выноса границ участка на местность необходимо пригласить топографа.

				012-12-04	<i>173Y</i>		
Изм. Кол.уч.	Лист N док.	Подп.	Дата	КВАРТАЛ ЖИЛЫХ ДОМОВ С ОБЪЕКТАМИ СОЦИАЛ СПОРТИВНО—ОЗДОРОВИТЕЛЬНОГО НАЗНАЧЕНИЯ КАРТАШЕВА—КАБЛУКОВА—ИЖОРСКАЯ—НОВГОРОДО	В ГРАНИЦ	АХ УЛИЦ С	СТ. СЕРЖАНТА
	КораблеваН.В. Смолякова М.Е			МНОГОКВАРТИРНЫЙ ЖИЛОЙ ДОМ <b>№</b> 4 КОРРЕКТИРОВКА	Стадия П	Лист 2	Листов
Проверил Н. контр.	Матюкова О.	fleuf		РАЗБИВОЧНЫЙ ПЛАН ЭЛЕМЕНТОВ БЛАГОУСТРОЙСТВА М 1:500		О "НИМБ-I алининград	

# ВЕДОМОСТЬ ЖИЛЫХ И ОБЩЕСТВЕННЫХ ЗДАНИЙ И СООРУЖЕНИЙ. 🗀

7		110	Коли	ичеств	30		Площ	agb , m²		Строит объем ,	7	
ер на не	Наименование и обозначение	Этажность	ний	квартир		застройки		общая р)	норми— Уемая	впн	30	
номер			зданий	зда- ния	все- го	3ga— ния	всего	зда— ния	всего	впнрбє	всего	
	4 gom											
4	Жилой дом-проект.	12	1		192	_	1166,03	_	12919,16	_	41030,73	
4.20	Детская игровая площадка	_	1	_	_	_	156					
4.21	Гимнастическая площадка	_	1	_	_	_	403					
4.23	Площадка для отдыха взрослого населения	_	1	_	_	_	30					
4.24	Площадка для сушки белья	_	1	_	_	_	43	_	_	_	_	
4.25	Площадка для чистки до— машних вещей	_	1	_	_	_	21	_	_	_	_	
4.26	Площадка для мусоросборников	_	1	_	_	_	12	_	_	_	_	
4.27	Автостоянка (всего на 53 автомобиля),в т.ч.	_	4	_	_	_	921	_	_		_	
4.27	Автостоянка для жильцов (всего на 51 автомобиль):	_		_	_	_	888	_	_			
4.27.1	Гостевая автостоянка (всего на 2 автомобиля)			_	_	_	33	_	_			
		Pai	<i>4ee 3</i>	anpoe	ектир	ованные	е объекі	MЫ				
3	Жилой дом-ранее запроект.	9	1	_	200	_	1685,96	_	13641,13	_	48684,16	
3.5	Трансфортаторная подстанция	_	1	_	_	_	18	_	_	_	_	
2.6	Очистная установка дождевых вод	1	1	_	_	_	9,72	_	_	_	_	

ВНИМАНИЕ! Перед началом земляных работ необходимо вызвать представителей организаций, эксплуатирующих инженерные сети, для уточнения расположения сетей на месте.

### ВНИМАНИЕ!

На пересечениях тротуаров с проезжей частью улиц и дорог, для перемещения малоподвижных групп на— селения, бортовой камень не должен превышать 1 см.

- 1. За исходную точку для вертикальной планировки проектируемых зданийи ближайший репер, данные по которому получить в городской сооружений принять архитектуре. 2. Конструкции дорожных одежд даны на листе ГП–7.

						012-12-04	4		ПЗУ
						КВАРТАЛ ЖИЛЫХ ДОМОВ С ОБЪЕКТАМИ СОЦИАЛ СПОРТИВНО—03ДОРОВИТЕЛЬНОГО НАЗНАЧЕНИЯ	В ГРАНИЦА	4Х УЛИЦ С	Т.СЕРЖАНТА
Изм.	Кол.уч.	Hucm	N 90K.	Подп.	Дата	КАРТАШЕВА—КАБЛУКОВА—ИЖОРСКАЯ—НОВГОРОДО	KAH B 1.	KAJIVIHVIHI I	<i>РАДЕ</i>
				1111		МНОГОКВАРТИРНЫЙ ЖИЛОЙ ДОМ <b>№</b> 4	Стадия	Лист	Листов
ГИІ		/	еваН.В.			MITOLONDAFTVIFTIDIVI ЖVIЛОЙ ДОМ <b>ТVº</b> 4 KOPPEKTUPOBKA	П	.3	
Разрав	ботал	Смоляко	08a M.E	. MB ing		NOTT LIVIT ODIVI	7 7	O	
Провер	рил			for the second		ПЛАН ОРГАНИЗАЦИИ РЕЛЬЕФА	000	 Э "НИМБ-Г	TPOEKT"
Н. кон	нтр.	Матюк	окова О. <b>Ши</b>			M 1:500	Ko	2018	




ЗЕМЛЯНЫХ МАСС

	Количес	ство	
Наименование грунта	Насыпь ( + )	Выемка ( — )	Примечание
1. Грунт планировки территории	4321	_	
2. Замена растительного грунта ми— неральным	1722	_	Н=0,25м
3. Вытесненный грунт, в том числе			
при устройстве :	_	3601	
а).подземных частей зданий	_	(1600)	
б).автодорожных покрытий и тротуаров	_	(1657)	
в).плодородной почвы на участках озеленения	_	(344)	
г).водоотводных сооружений	_	_	
4. Грунт от устройства высоких полов			
зданий и обвалований сооружений	_	_	
5. Поправка на уплотнение 10 %	604		
6. Всего пригодного грунта	6647	3601	
7. Недостаток пригодного грунта		3046	привезти
8. Плодородный грунт, всего, в т.ч.:		1722	
а). используемый для озеленения терри- тории	344		
б). избыток плодородного грунта	1378		вывезти
9. Итого перерабатываемого грунта	8369	8369	

- 1. Разбивка сетки картограммы по площадке производится от проектируемого здания N 1 (по ПЗУ) по осям I–I и II–II. 2. В объемы насыпи в квадрате включены:
  - - а). объемы конструкций проектируемых дорожных одежд
    - б). объем подсыпаемого растительного грунта под проектируемое озеленение
  - в). объем подземной части зданий и сооружений 3. Все объемы даны в плотном теле.

						012-12-0	4		ПЗУ
Изм.	Кол.уч.	Лист	N док.	Подп.	Дата	КВАРТАЛ ЖИЛЫХ ДОМОВ С ОБЪЕКТАМИ СОЦИА СПОРТИВНО—ОЗДОРОВИТЕЛЬНОГО НАЗНАЧЕНИЯ КАРТАШЕВА—КАБЛУКОВА—ИЖОРСКАЯ—НОВГОРОДО	В ГРАНИЦ,	АХ УЛИЦ С	Т.СЕРЖАНТА
ГИI Paspat		Корабле Смоляко		MBrog		МНОГОКВАРТИРНЫЙ ЖИЛОЙ ДОМ № 4 КОРРЕКТИРОВКА	Стадия	Лист 4	Листов
Провед		Матюк	ова О.	Hemf		ПЛАН ЗЕМЛЯНЫХ МАСС М 1:500		0 "НИМБ-Г алининград,	

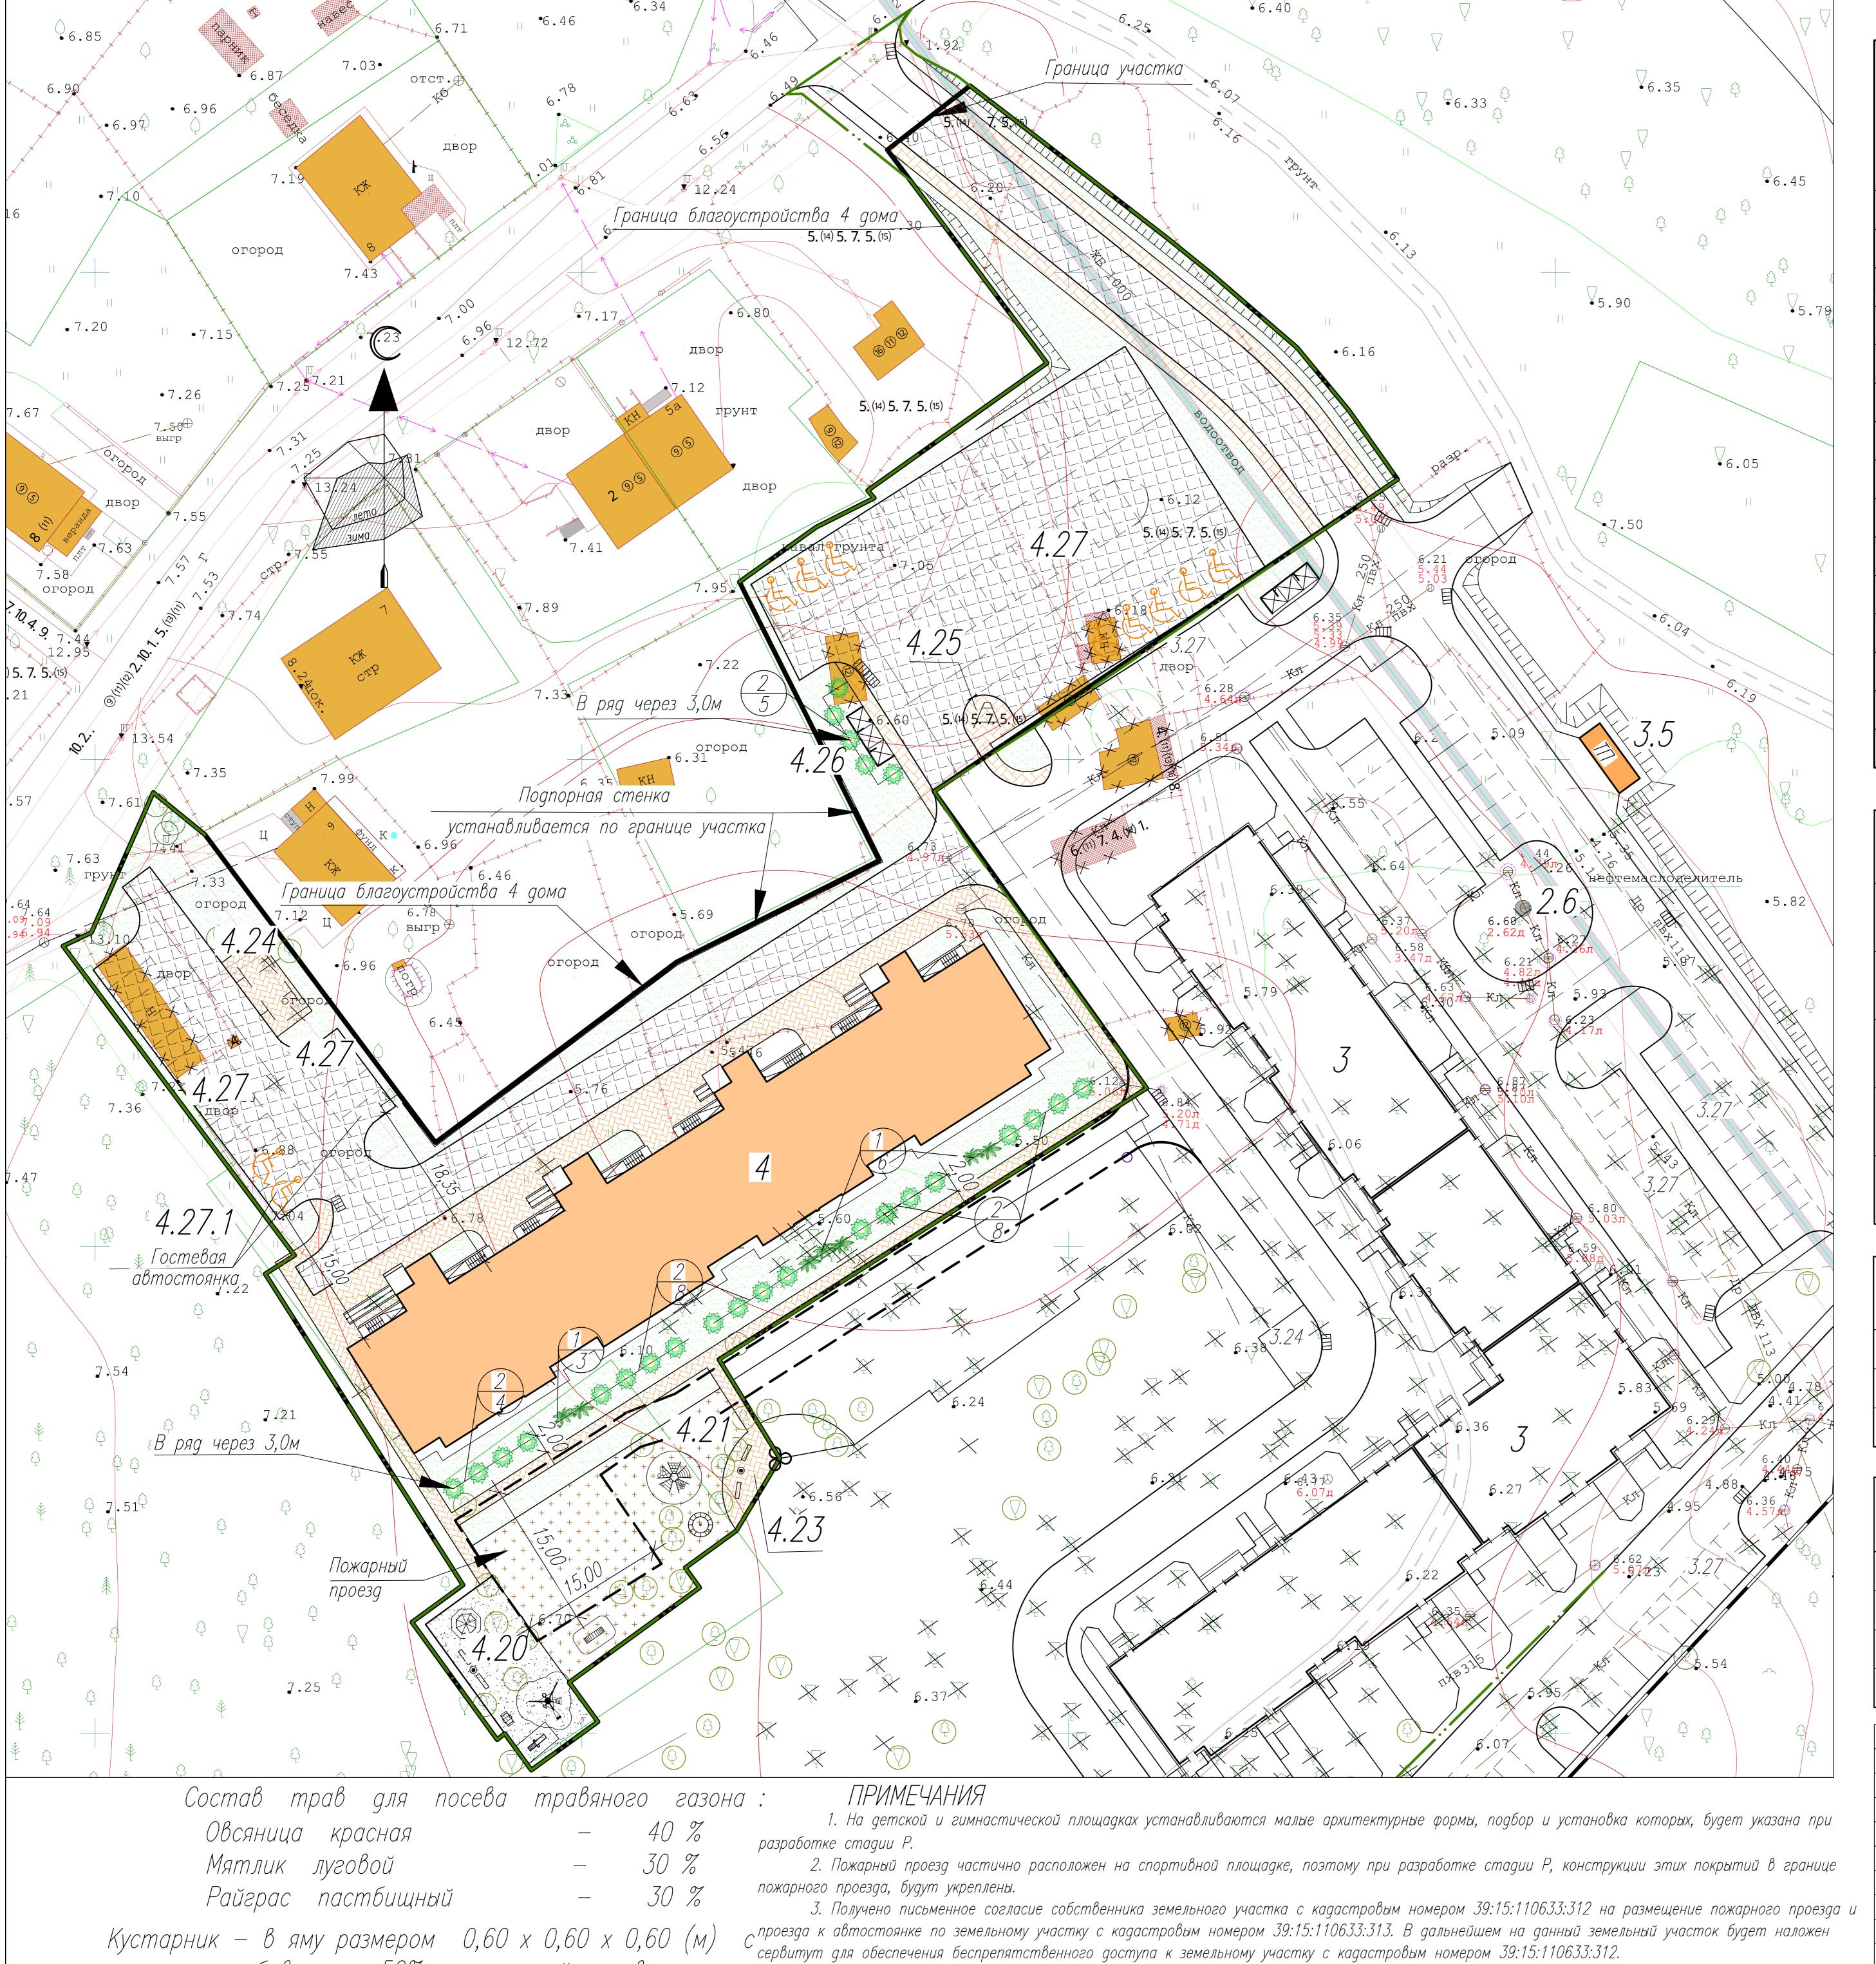

4. На участке проектирования отсутствуют зеленые насаждения, подлежащие сносу.

добавлением 50% плодородной почвы.

	ВЕДОМОСТЬ ЖИЛ		<i>V I</i>	ООЩ	LUID	LIIIIII	′ ЗДАН	<u> </u>	1 COOF		
7		91	Коли	ичеств	30		Площ	2	строит объем	тельный , м <sup>3</sup>	
ер на не	Наименование и обозначение	Этажность	ний	квартир		застройки		общая норми— руемая		зданпя	90
номер		Эта	зданий	зда- ния	все- го	3ga— ния	всего	зда- ния	всего	390,	всего
					4 gon	1					
4	Жилой дом-проект.	12	1		192	_	1166,03	_	12919,16	_	41030,73
4.20	Детская игровая площадка	_	1	_	_	_	156				
4.21	Гимнастическая площадка	_	1	_	_	_	403				
4.23	Площадка для отдыха взрослого населения	_	1	_	_	_	30				
4.24	Площадка для сушки белья	_	1	_	_	_	43	_	_	_	_
4.25	Площадка для чистки до— машних вещей	_	1	_	_	_	21	_	_	_	_
4.26	Площадка для мусоросборников	_	1	_	_	_	12	_	_	_	_
4.27	Автостоянка (всего на 53 автомобиля),в т.ч.	_	4	_	_	_	921	_	_	_	_
4.27	Автостоянка для жильцов (всего на 51 автомобиль):	_		_	_	_	888	_	_		
	Гостевая автостоянка (всего на 2 автомобиля)	_		_	_	_	33	_	_		
		Pai		anpoe	Ектир	ованны	е объект	m <i>b</i> l			
3	Жилой дом-ранее запроект.	9	1	_	200	_	1685,96	_	13641,13	_	48684,16
3.5	Трансфортаторная подстанция	_	1	_	_	_	18	_	_	_	_
2.6	Очистная установка дождевых вод	1	1	_	_	_	9,72	_	_	_	_

	<i>БЕДОМОСТЬ ПРОЕЗДОВ, ТРОТУАР</i>	UD V	И ПЛОЩАДОК	
Условное обозначение	Наименование	Tun	Площадь покрытия,м² 4дом	Тип бортового камня, м.
	Проезды из дорожной бетонной плитки, h=0,08 м	1	2380	БР 100.30.15 551
	Тротуар и площадки из бетонной плитки, h=0,06 м	2	855	БР 100.20.8 450
+ + + + + + + + + + + + + + + + + + + +	Покрытие спортплощадки из спецсмеси	3	403	
	Покрытие детской площадки из гравийно— песчаной смеси №1	4	156	
	Газон		2296	

	ВЕДОМОСТЬ ЭЛ	7EMEHTO	B 03E	<i>-ЛЕНЕНИЯ</i>
Поз.	Наименование породы или вида насаждения	Возраст, лет	Кол. 4дом	Примечание
1	Сирень венгерская ,корн.	5	3	Саженец
2	Чубушник (жасмин) венечный,корн.	5	14	Саженец
3	Газон обыкновенный, м²	_	2296	по слою раст.грунта h=0,15 м
•	TEVILLA OLO LON			


 №<br/>п/п
 Наименование
 Ед.изм.
 Кол.
 %

 1
 Площадь участка
 га 0,6782
 1166,03
 17,19

 3
 Площадь покрытия
 м² 3794,00
 55,94

 4
 Площадь озеленения
 м² 1821,97
 26,87

						012-12-04	ПЗУ						
1	_	Зам.	49-19	Bhop-	04.02.19	КВАРТАЛ ЖИЛЫХ ДОМОВ С ОБЪЕКТАМИ СОЦИАЛ СПОРТИВНО—03ДОРОВИТЕЛЬНОГО НАЗНАЧЕНИЯ							
Изм.	Кол.уч. Лист N док. Подп. Дата			Подп.	Дата	КАРТАШЕВА—КАБЛУКОВА—ИЖОРСКАЯ—НОВГОРОДО	•	·					
				1111		МНОГОКВАРТИРНЫЙ ЖИЛОЙ ДОМ <b>№</b> 4	Стадия	Лист	Листов				
		,	ораблеваН.В. Жор-			MITOLONDAFTNIFTIDINI ЖИЛГОЙ ДОМ <b>№</b> 4 KOPPEKTNPOBKA	П	5-1					
азработал (		Смоляко	ова М.Е	. (MB) iag		TOTT LIVIT ODIVI	11						
роверил					ПЛАН БЛАГОУСТРОЙСТВА ТЕРРИТОРИИ	000 "НИМБ-ПРОЕКТ"							
. контр.		Матюкова О. <b>Дещ</b>		Hemf		M 1:500		2018					

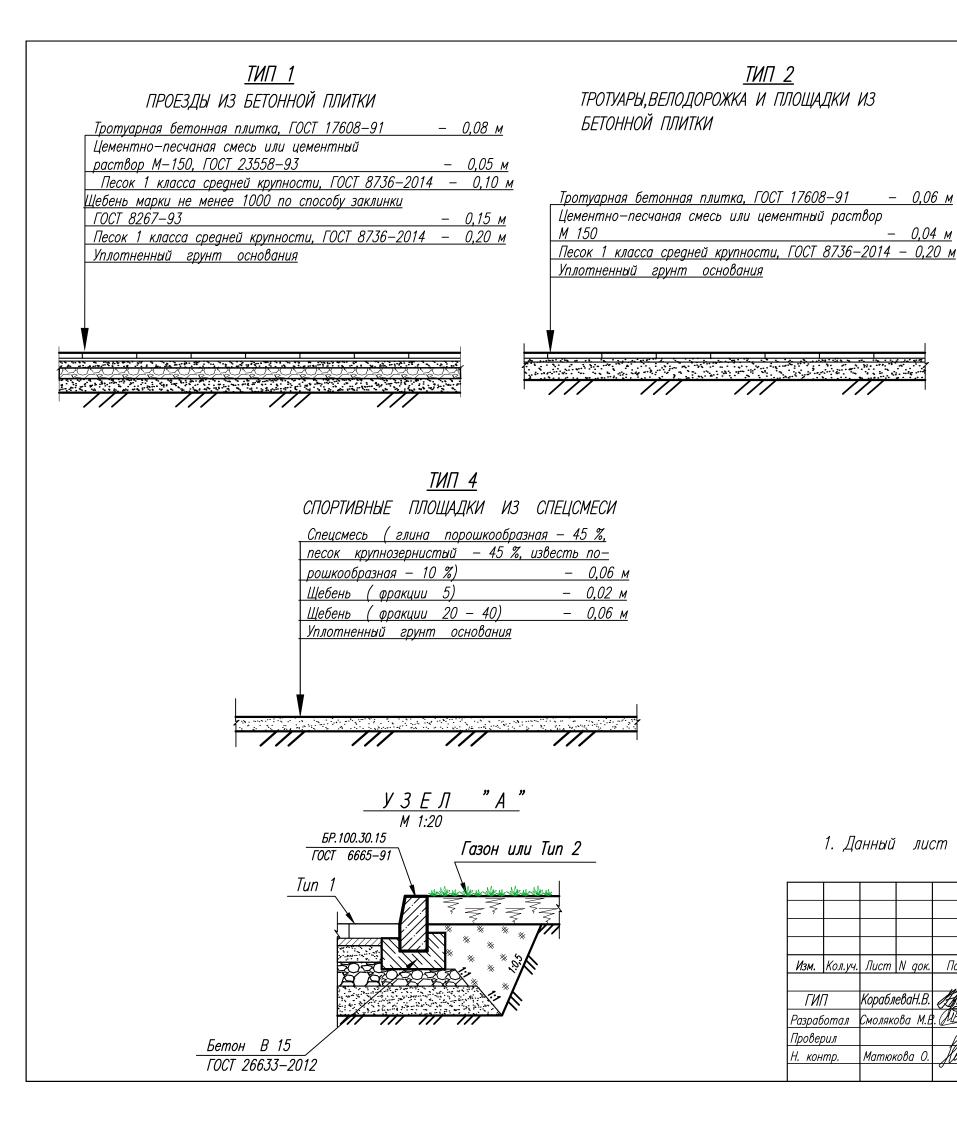


#### ТИП 3 ДЕТСКИЕ ПЛОЩАДКИ ИЗ СПЕЦСМЕСИ

ТИП 2

Гравийно-песчаная смесь N1, укрепленная цементом в кол-ве 8% по весу (ГОСТ 23558-93,ГОСТ 25328-82) - 0.16 м Уплотненный грунт основания

<u>уз</u>ЕЛ "Б

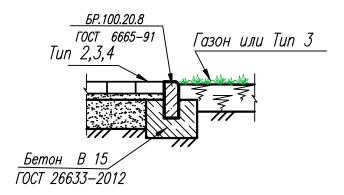

#### ПРИМЕЧАНИЯ

1. Данный лист рассматривать совместно с листами ПЗУ—2 и ПЗУ—3.

						012-12-04	012-12-04							
Изм.	Колуш	Пист	N aok	Подп.	Лата		КВАРТАЛ ЖИЛЫХ ДОМОВ С ОБЪЕКТАМИ СОЦИАЛЬНОГО, КУЛЬТУРНО—Е СПОРТИВНО—ОЗДОРОВИТЕЛЬНОГО НАЗНАЧЕНИЯ В ГРАНИЦАХ УЛИЦ СТ							
		Кол.уч. Лист N до			дини	<i>МНОГОКВАРТИРНЫЙ ЖИЛОЙ ДОМ № 4</i>	Стадия	Лист	Листов					
ГИІ Разрав		КораблеваН.В. Драд				KOPPEKTUPOBKA	П	6						
Проверил Н. контр.		la d			ООО "НИМБ-ПРО КОНСТРУКЦИИ ДОРОЖНЫХ ОДЕЖД Калининград, 2									

	СВОДНЫЙ ПЛАН ИНЖЕНЕРНЫХ СЕТЕЙ М 1 ♥ 500
6.90 • 6.90 • 6.90 • 7.10 • 7.10 • 7.10	Ранее демонтированная недействующая ЛЭП
•7.16  ———————————————————————————————————	5.(a) 5. 7. 5.(b) 5. 7. 5.(c) 7. 17. 17. 17. 17. 17. 17. 17. 17. 17.
леор 7.67  — 7.26  — 7.26  — 8ыгр  — 7.56  — 8 — 8 — 8 — 8 — 8 — 8 — 8 — 8 — 8 —	двор 5, (м) 5, 7, 5, (в) 7, 12 грунт 5, (м) 5, 7, 5, (в) 7, 16 г. 12 г. 16 г. 19 г. 10 г.
7.58 огород 12.95 5.(4) 5.7.5 (6)	7.41  5.(a) 5.7.5.(b)  7.89  7.89  7.89
•7.21 (1) (15) (13.54 (2) (2) (3.54	7.33 6.35 кн 6.31 город 4.26 6.31 город 6.3
7.64 7.07.63 7.64 7.07.09 6.96 96.78 7.12 II 6.96 96.78 6.96	огород 6.22 огоро
Ф Ф 7.36 4.27 1 1 1 1 1 1 1 1 1 1 1 1 1 1 1 1 1 1 1	6.72
\$\\\\\\\\\\\\\\\\\\\\\\\\\\\\\\\\\\\\\	
φ 7.54  * * \$ \$ \$ \$ \$ \$ \$ \$ \$ \$ \$ \$ \$ \$ \$ \$ \$	198. sp. 15.73 198. sp. 15.24 198. sp. 15.24 198. sp. 15.24
86 \$\\\\\\\\\\\\\\\\\\\\\\\\\\\\\\\\\\\\	ПРИМЕЧАНИЯ * Охран В отношении низкого давли
75 Q Q Q Q 7.25 Q Q Q Q 7.16	от 11.04.201 Данная сеть нежилых стро этажей здано

#### ВЕДОМОСТЬ ЖИЛЫХ И ОБЩЕСТВЕННЫХ ЗДАНИЙ И СООРУЖЕНИЙ.


,		9	Ния     го     ния       4 дом       1     192     —       1     —     —       1     —     —       1     —     —       1     —     —       1     —     —       1     —     —       1     —     —       1     —     —       1     —     —       1     —     —       1     —     —       1     —     —       1     —     —       1     —     —       1     —     —       1     —     —       1     —     —       1     —     —       2     —     —       3     —     —       2     —     —       3     —     —       2     —     —       3     —     —       3     —     —       3     —     —       3     —     —       4     —     —     —       4     —     —     —       4     —     —     —       4     —									
эр на Ie	Наименование и обозначение	Этажность	เขตั	кварі	пир	застр	ойки	· ·	•	<i>вп</i> +	06	
номер плане		Эта	эдан	•		_	всего	_	всего	здан	все	
	4 дом											
4	Жилой дом-проект.	12	1		192	_	1166,03	-	12919,16	_	41030,73	
4.20	Детская игровая площадка	-	1	-	-	-	156					
4.21	Гимнастическая площадка	-	1	ı	_	_	403					
4.23	Площадка для отдыха взрослого населения	-	1	ı	-	_	30					
4.24	Площадка для сушки белья	-	1	-	-	_	43	-	_	_	_	
4.25	Площадка для чистки до— машних вещей	_	1	1	-	_	21	ı	_	ı	_	
	Площадка для мусоросборников	1	1	ı	_	_	12	-	-	_	_	
4.27	Автостоянка (всего на 53 автомобиля),в т.ч.	-	4	-	-	_	921	_	_	_	_	
4.27	Автостоянка для жильцов (всего на 51 автомобиль):	-		1	-	_	888	_	_			
4.27.1	Гостевая автостоянка (всего на 2 автомобиля)	_		ı	-	-	33	1	_			
	Ранее запроектированные объекты											
3	Жилой дом-ранее запроект.	9	1	ı	200	_	1685,96	_	13641,13	_	48684,16	
	Трансфортаторная подстанция	_	1	-	_	_	18	_	-	_	_	
2.6	Очистная установка дождевых вод	1	1	-	_	-	9,72	_	_	-	_	

#### УСЛОВНЫЕ ГРАФИЧЕСКИЕ ОБОЗНАЧЕНИЯ

Обозначение	Наименование	Примечание								
——— В1 ———	Объединенный хозяйственно-питьевой и противопожарый водопровод									
—— к1——	Канализация бытовая									
—— К2.1 ——	Дождевая канализация самотечная (водостоки)  Дождевая канализация самотечная (с проездов)									
—— К2——										
—— др ——	Дренаж самотечный	Проектируемые сети								
N	Низковольтный кабель Опора наружного освещения									
0,										
— г —	Газопровод									
<del></del>	Сети связи									
Кб	Бытовая канализация									
Кл	Дождевая канализация самотечная									
в	Хозяйственно-питьевой водопровод Существующие									
— г —	Газопровод низкого давления	построенные								
$\longleftrightarrow$	Существующий низковольтный кабель									
<del>**</del>	Существующий высоковольтный кабель									
<b></b>	Кабель связи									
<del>* &lt; * * * </del>	Ранее демонтированная недействующая ЛЭП									
	012-12-04	ПЗУ								
Изм. Кол.уч. Лист N док.	КВАРТАЛ ЖИЛЫХ ДОМОВ С ОБЪЕКТАМИ СОЦИАЛЬНО СПОРТИВНО—ОЗДОРОВИТЕЛЬНОГО НАЗНАЧЕНИЯ В Г	РАНИЦАХ УЛИЦ СТ.СЕРЖАНТА								
ГИП КораблеваН.В. Разработал Смолякова М.Е	МНОГОКВАРТИРНЫЙ ЖИЛОЙ ДОМ № 4 Сп	падия Лист Листов П 7								
Проверил Н. контр. Матюкова О.	СВОДНЫЙ ПЛАН ИНЖЕНЕРНЫХ СЕТЕЙ М 1:500	000 "НИМБ-ПРОЕКТ" Калининград, 2018								

Охранная зона сети электроснабжения установлена чении недействующей и ранее демонтированной ЛЭП давления (см. чертеж ГПЗУ № RU 39301000—400—2018/А

2.2018 г.). Сеть была демонтирована при разборке некапитальных Строений при производстве работ по возведению первых Вдания.

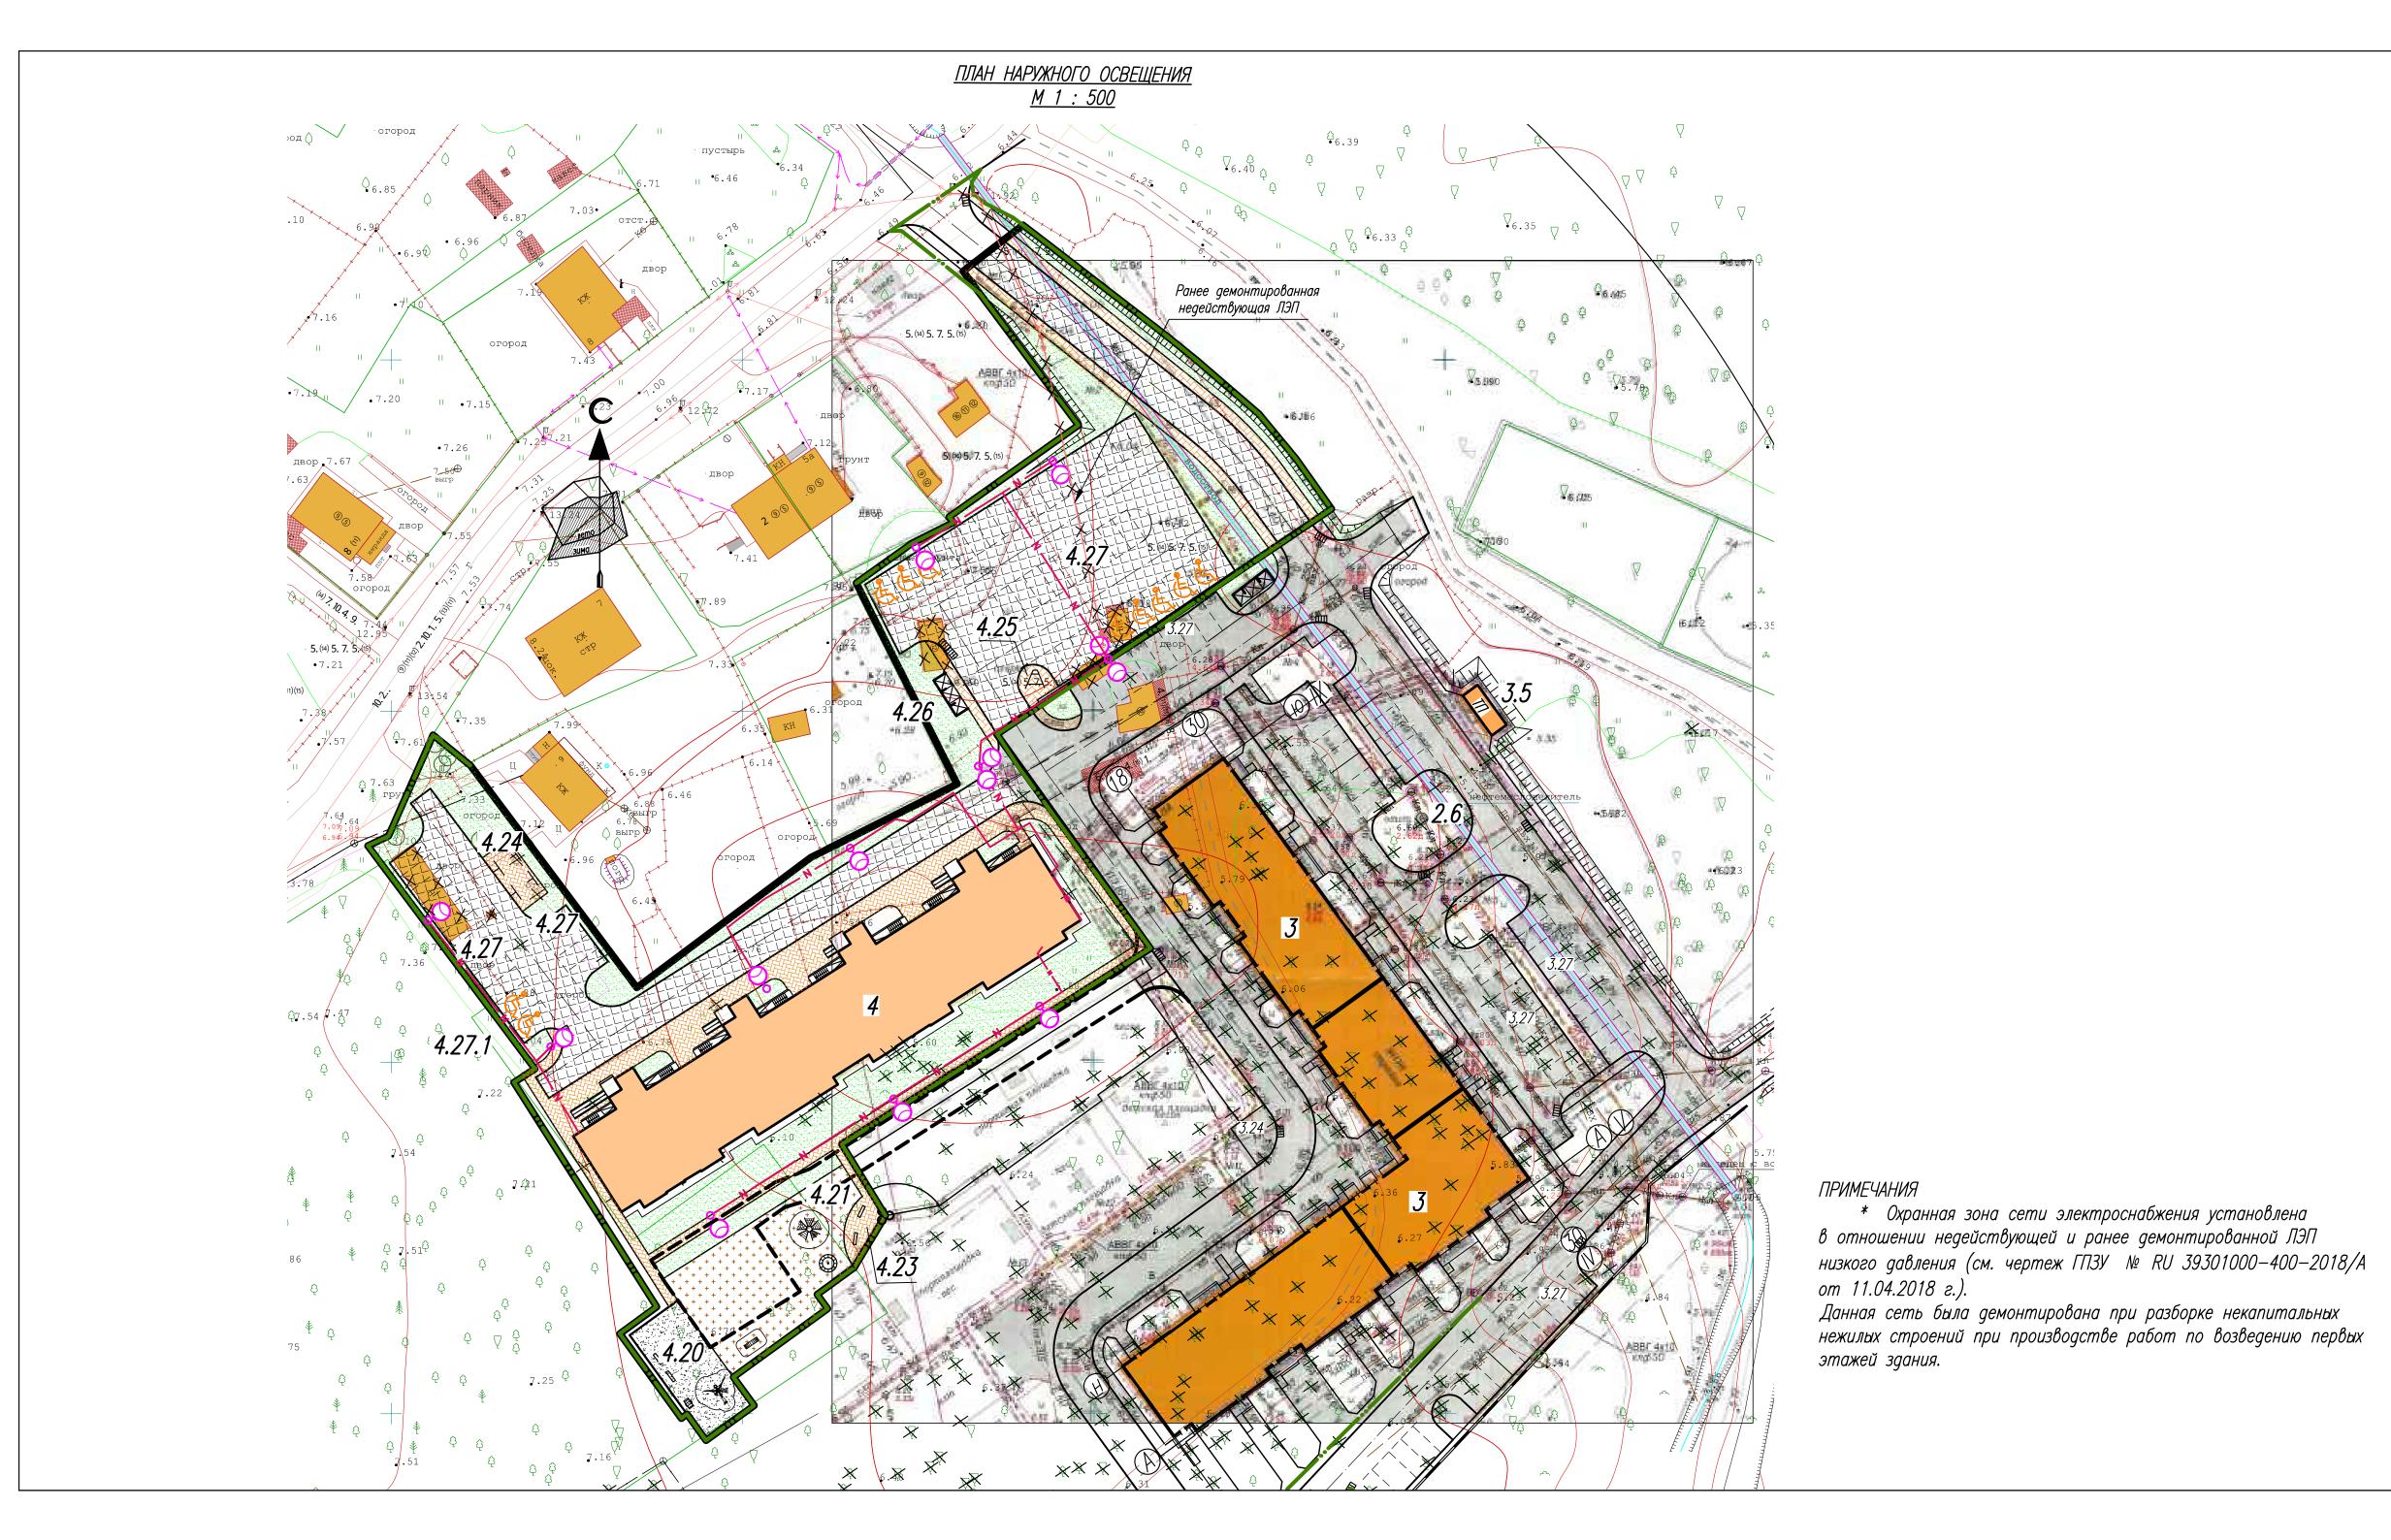

ВЕДОМОСТЬ ЖИЛЫХ И ОБЩЕСТВЕННЫХ ЗДАНИЙ И СООРУЖЕНИЙ.

	DEZONOCID MINIDIA II OBILECIDENINDA SANININ VI COOLYMENINI.											
,		q	Коли	ичеств	30		Площе	адь , м <sup>2</sup>		Строит объем ,		
ы Эр на	Наименование и обозначение	Этажность	เนช	кварі	тир	застр	ойки		норми— ⁄емая	BN+	02	
номер плане		Эта	зданий	зда- ния	все- го	зда- ния	всего	зда- ния	всего	зданпв	всего	
	4 дом											
4	Жилой дом-проект.	12	1		192	_	1166,03	_	12919,16	_	41030,73	
4.20	Детская игровая площадка	ı	1	-	ı	-	156					
4.21	Гимнастическая площадка	ı	1	-	ı	_	403					
4.23	Площадка для отдыха взрослого населения	ı	1	-	ı	_	30					
4.24	Площадка для сушки белья	ı	1	-	ı	_	43	_	_	_	_	
4.25	Площадка для чистки до— машних вещей	1	1	_	-	_	21	-	_	_	_	
4.26	Площадка для мусоросборников	1	1	_	_	-	12	1	_	-	-	
	Автостоянка (всего на 53 автомобиля),в т.ч.	ı	4	-	ı	_	921	-	_	_	_	
4227	О <b>Авиоппитянко пдан облю</b> цов ф <b>ожере вы</b> х 5 вофтомобиль):	1-	1	1	ı	=	<i>B,82</i>	ļ	-			
1071	Гостевая автостоянка (всего на 2 автомобиля)	-		-	-	_	33	-	_			
	Ранее запроектированные объекты											
3	Жилой дом-ранее запроект.	9	1	ı	200	_	1685,96	1	13641,13	_	48684,16	
3.5	Трансфортаторная подстанция	-	1	_	_	_	18	_	_			
2.6	Очистная установка дождевых вод	1	1	_	-	_	9,72	_	_	_	_	

#### УСЛОВНЫЕ ГРАФИЧЕСКИЕ ОБОЗНАЧЕНИЯ

	TOTOUTIBLE IT APPLIEDING ODOSTIA ILTIMA												
Обозначение						Наименование		Примечание					
—— <b>N</b> —— Hus					ЛЬМНЬ	ый кабель							
	6	9		Onopa i	наружн	ного освещения	Tipe	- Проектируемые сети					
<del>* * * * * * * * * * * * * * * * * * * </del>				Ранее д	пемонп	нтированная недействующая ЛЭП							
						012-12-04	!		ПЗУ				
Изм.	Колиц	Лист	N gov	Подп.	Дата	КВАРТАЛ ЖИЛЫХ ДОМОВ С ОБЪЕКТАМИ СОЦИАЛЬ СПОРТИВНО—ОЗДОРОВИТЕЛЬНОГО НАЗНАЧЕНИЯ Е КАРТАШЕВА—КАБЛУКОВА—ИЖОРСКАЯ—НОВГОРОДСЬ	В ГРАНИЦ	АХ УЛИЦ С	T.CEPXAHTA				
VISM.	MUNTOVPARTURULIĂ VIARNĂ ROM NO.		МНОГОКВАРТИРНЫЙ ЖИЛОЙ ДОМ №4	Стадия	Лист	Листов							
			раблеваН.В. <i>ДУК</i> У- раблеваН.В. ДУКУ-			MHOLOKBAPTUPHBUL MUJION JOM № 4 —— KOPPEKTUPOBKA		8					

ПЛАН НАРУЖНОГО ОСВЕЩЕНИЯ

M 1:500

000 "НИМБ-ПРОЕКТ" Калининград, 2018